


Mapa de Localização
Sem Escala

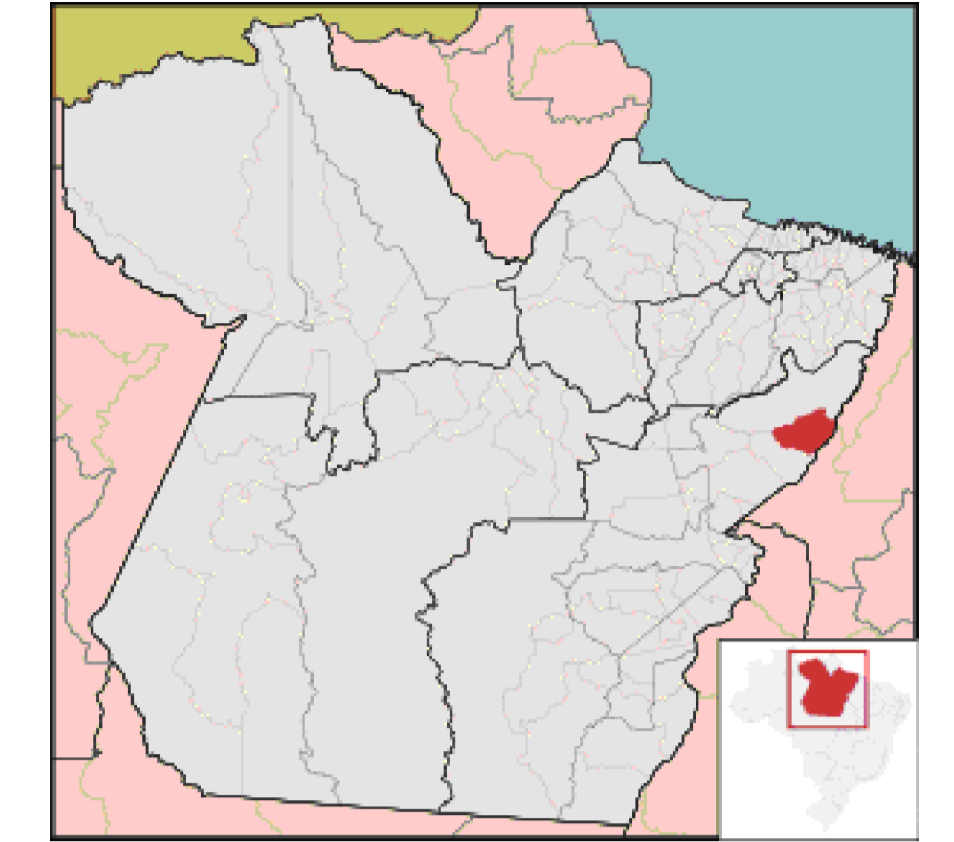

Mapa de Situação
Sem Escala




ULIANÓPOLIS-PA


COORDENADAS GEOGRÁFICAS		
P1	3°58'2.48" S	47°32'31.73" O
P2	3°58'3.29" S	47°32'31.87" O
P3	3°58'3.53" S	47°32'30.36" O
P4	3°58'2.72" S	47°32'30.24" O

QUADRO DE ÁREAS		
TERRENO	27,10 x 49,00	1.357,33 m²

QUADRO DE ÁREAS		
IDENTIFICAÇÃO	MEDIDAS (m)	TOTAL m²
QUADRA POLIESPORTIVA	22,00 x 44,00	968,00
CIRCULAÇÃO 1	1,50 x 49,00	73,50
CIRCULAÇÃO 2	1,50 x 22,10	33,15
CIRCULAÇÃO 3	3,40 x 22,10	75,14
CIRCULAÇÃO 4	1,50 x 49,00	73,50
ÁREA TOTAL CONSTRUÍDA:	25,10 x 49,00	1.229,90 m²

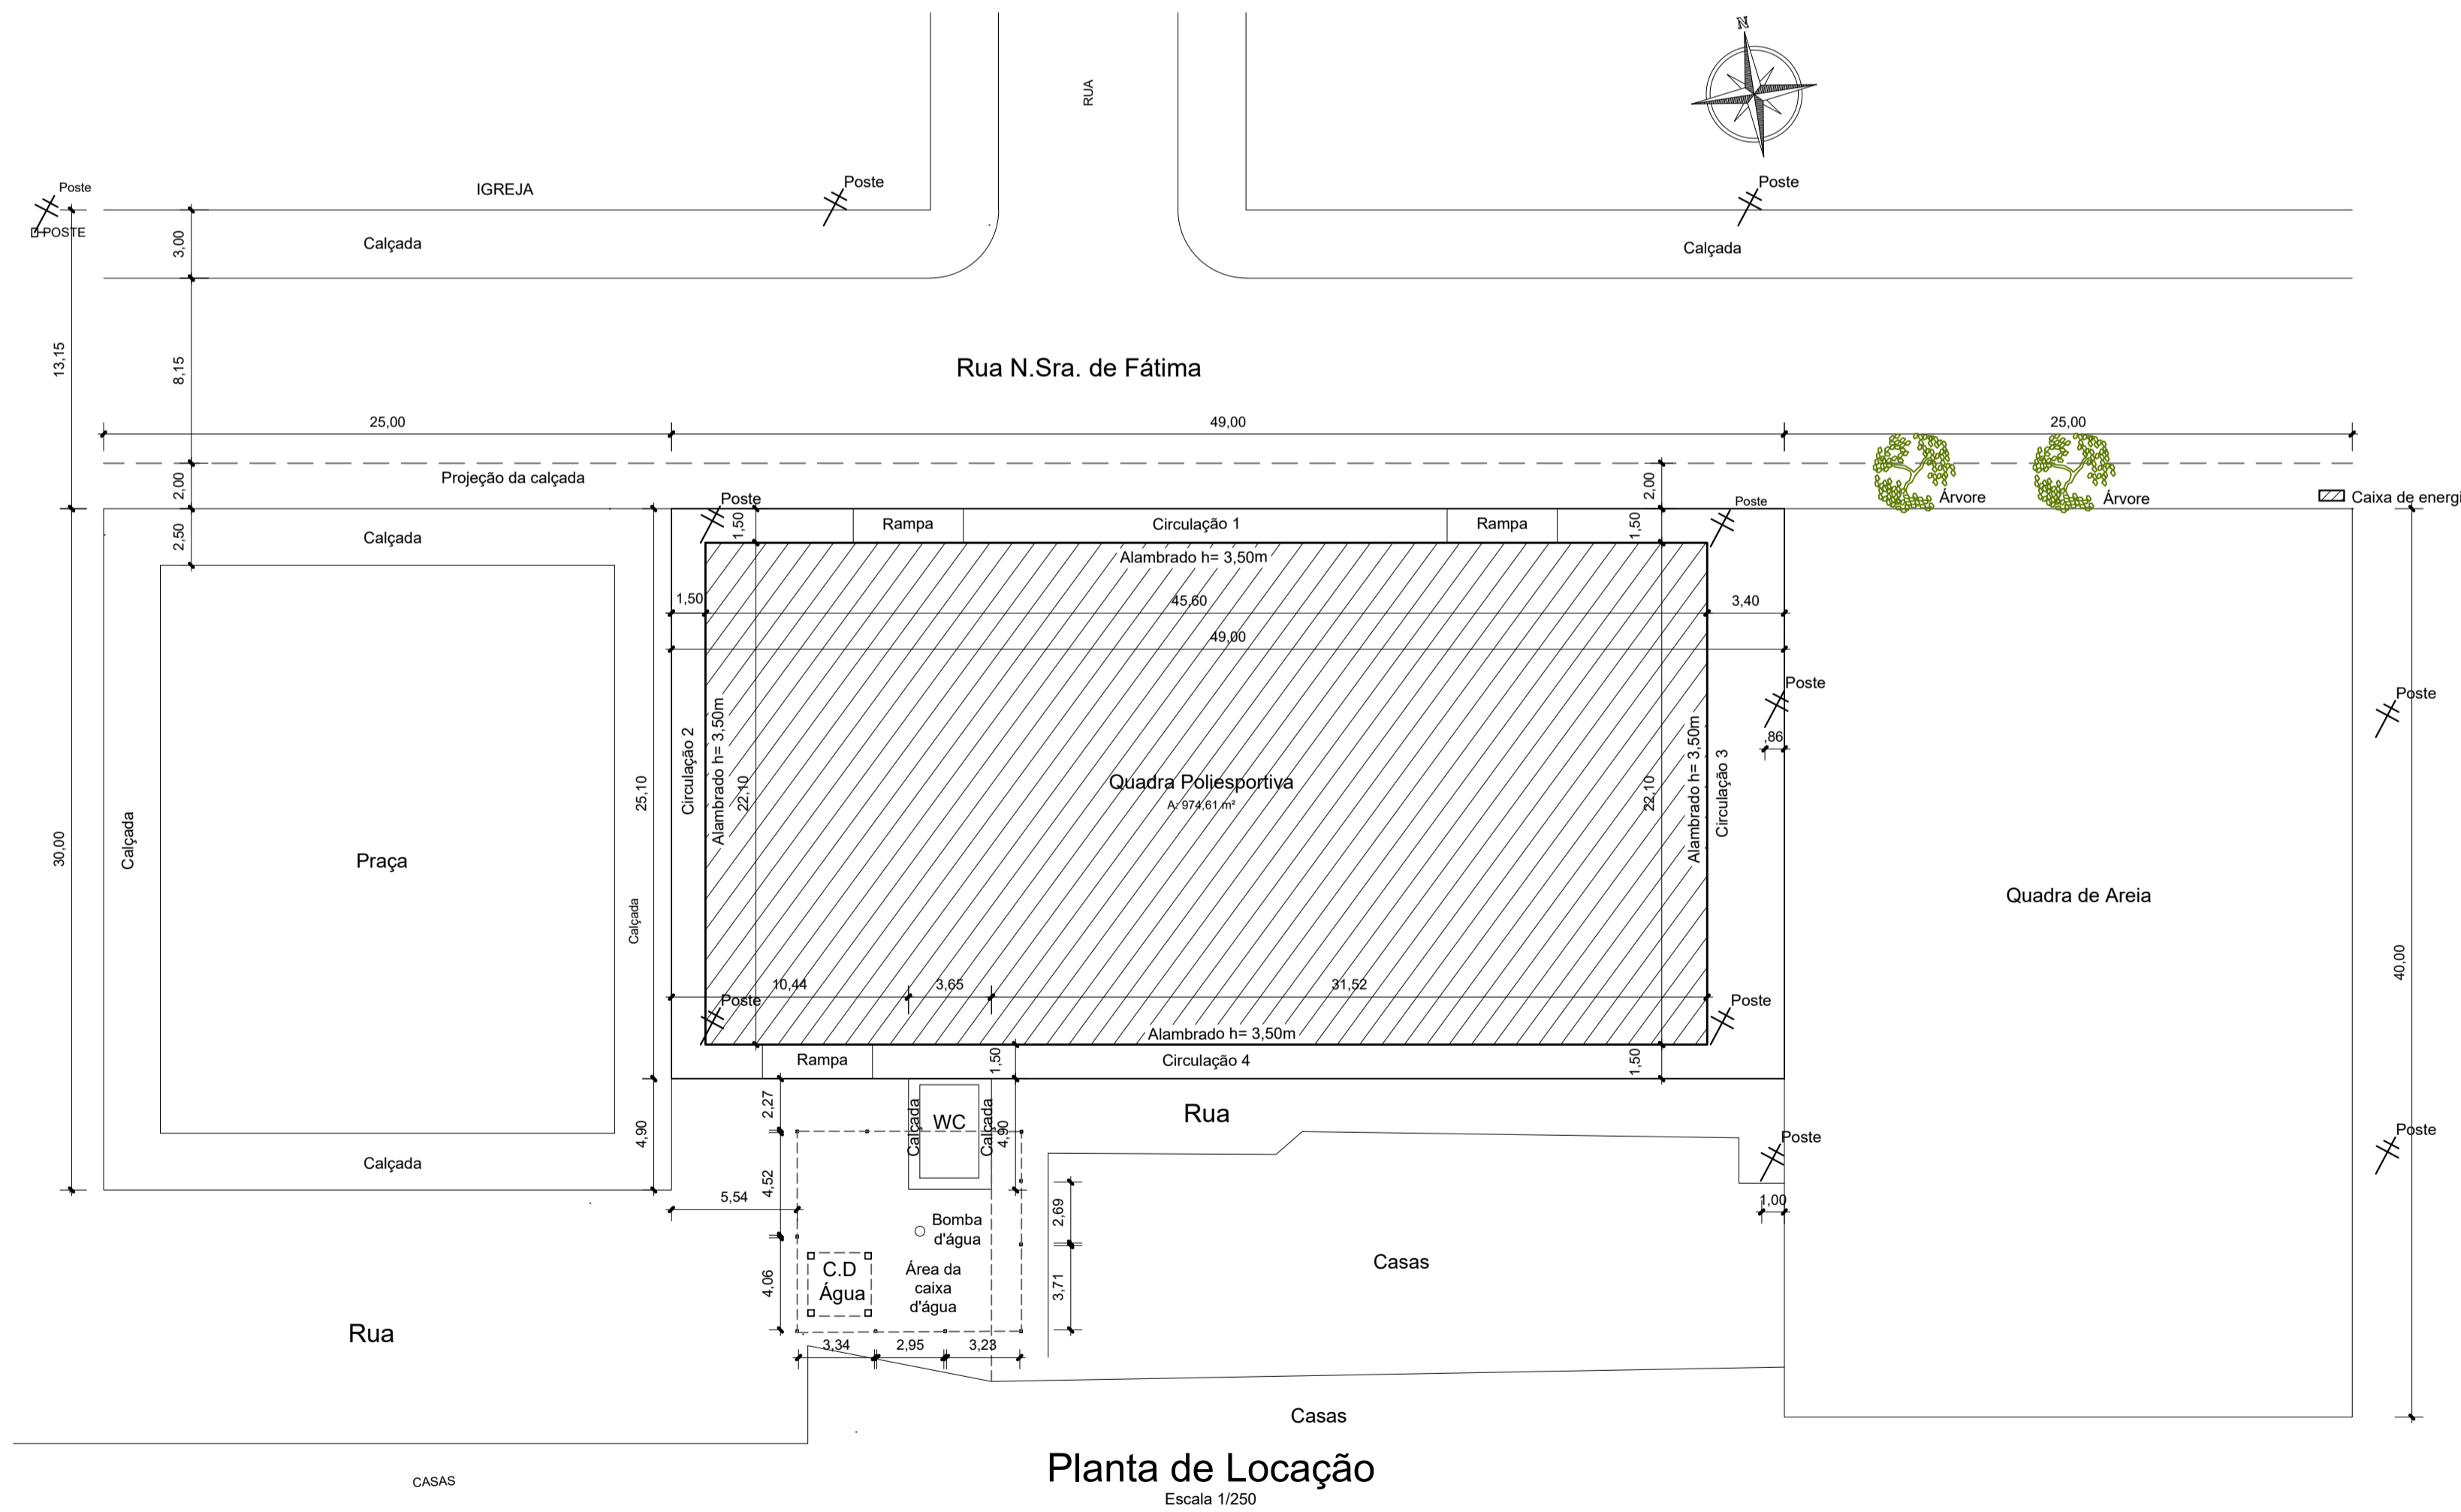

Planta de Locação
Escala 1/250

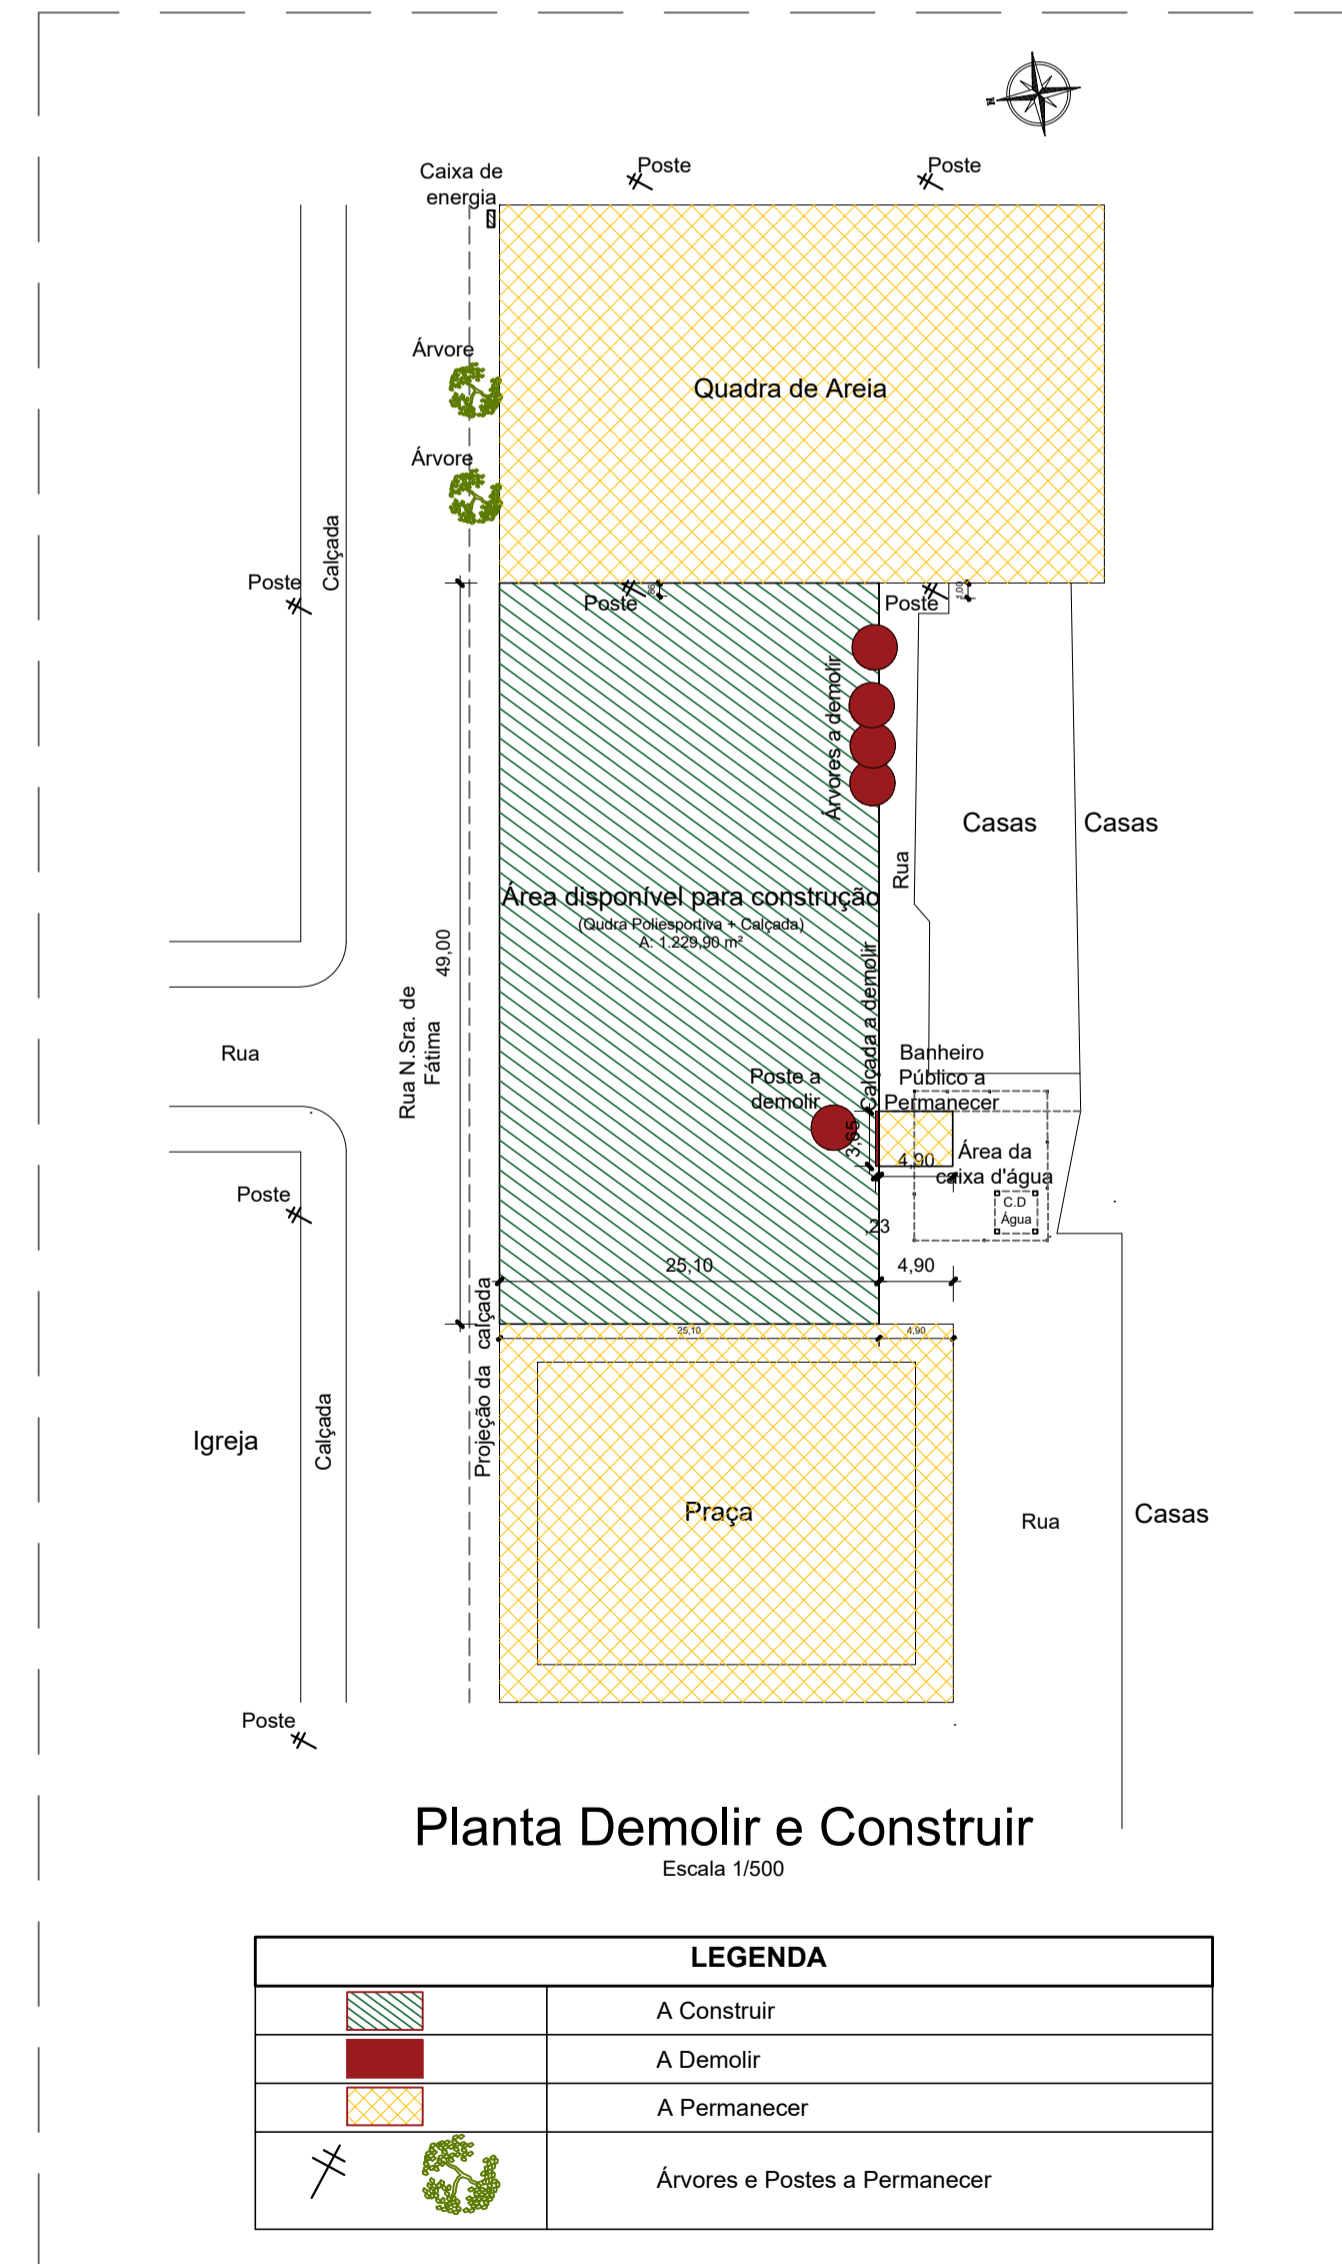

Planta Demolir e Construir
Escala 1/500

LEGENDA	
	A Construir
	A Demolir
	A Permanecer
	Árvores e Postes a Permanecer

NOTAS

- MEDIDAS EM METROS;
- EM CASO DE CONFLITO DE INFORMAÇÕES ENTRE O PROJETO GRÁFICO E O MEMORIAL DESCRITIVO, PREVALECE A INFORMAÇÃO CONTIDA NOS DESENHOS;
- NBR 9050 - NORMA DE ACESSIBILIDADE;
- ALTERAÇÕES NESTE PROJETO SOMENTE COM AUTORIZAÇÃO EXPRESSA DO AUTOR

REFERÊNCIAS:


- PLANILHA DE QUANTITATIVOS
- MEMORIAL DESCRITIVO E ESPECIFICAÇÕES TÉCNICAS

PROPRIETÁRIO: PREFEITURA MUNICIPAL DE ULIANÓPOLIS


PROJETO: ARQª MARUZA BAPTISTA - CAU/28510-2/PA

<p>MARUZA BAPTISTA ARQUITETURA E URBANISMO</p> <p>L: 91 964459407 / 91 33550070 / 0080 E-MAIL: projetos@mbmarcora.com.br</p>	<p>PREFEITURA MUNICIPAL DE ULIANÓPOLIS</p> <p>Uma cidade de todos!</p>		<p>DATA: ABRIL/2023</p> <p>REV: DATA:</p> <p>ESCALA: INDICADA</p> <p>ARQ: 01/05</p>
	<p>ASSUNTO: CONSTRUÇÃO DE QUADRA POLIESPORTIVA NO MUNICÍPIO DE ULIANÓPOLIS/PA</p>		
	<p>LOCAL: VILA ARCO-IRIS - ULIANÓPOLIS/PA</p>		
	<p>CONTEÚDO: MAPA DE SITUAÇÃO / MAPA DE LOCALIZAÇÃO / PLANTA DE LOCAÇÃO / PLANTA DEMOLIR E CONSTRUIR</p>		

PÁG. 01 DE 01	
PRETO	PRETO
PADRÃO	PENAS
01	0.10
02	0.20
03	0.30
04	0.40
05	0.50
06	0.60
07	0.20
08	0.05
09	0.1
10	0.6
RESTANTE COR	
0.2	
PAPEL A1	

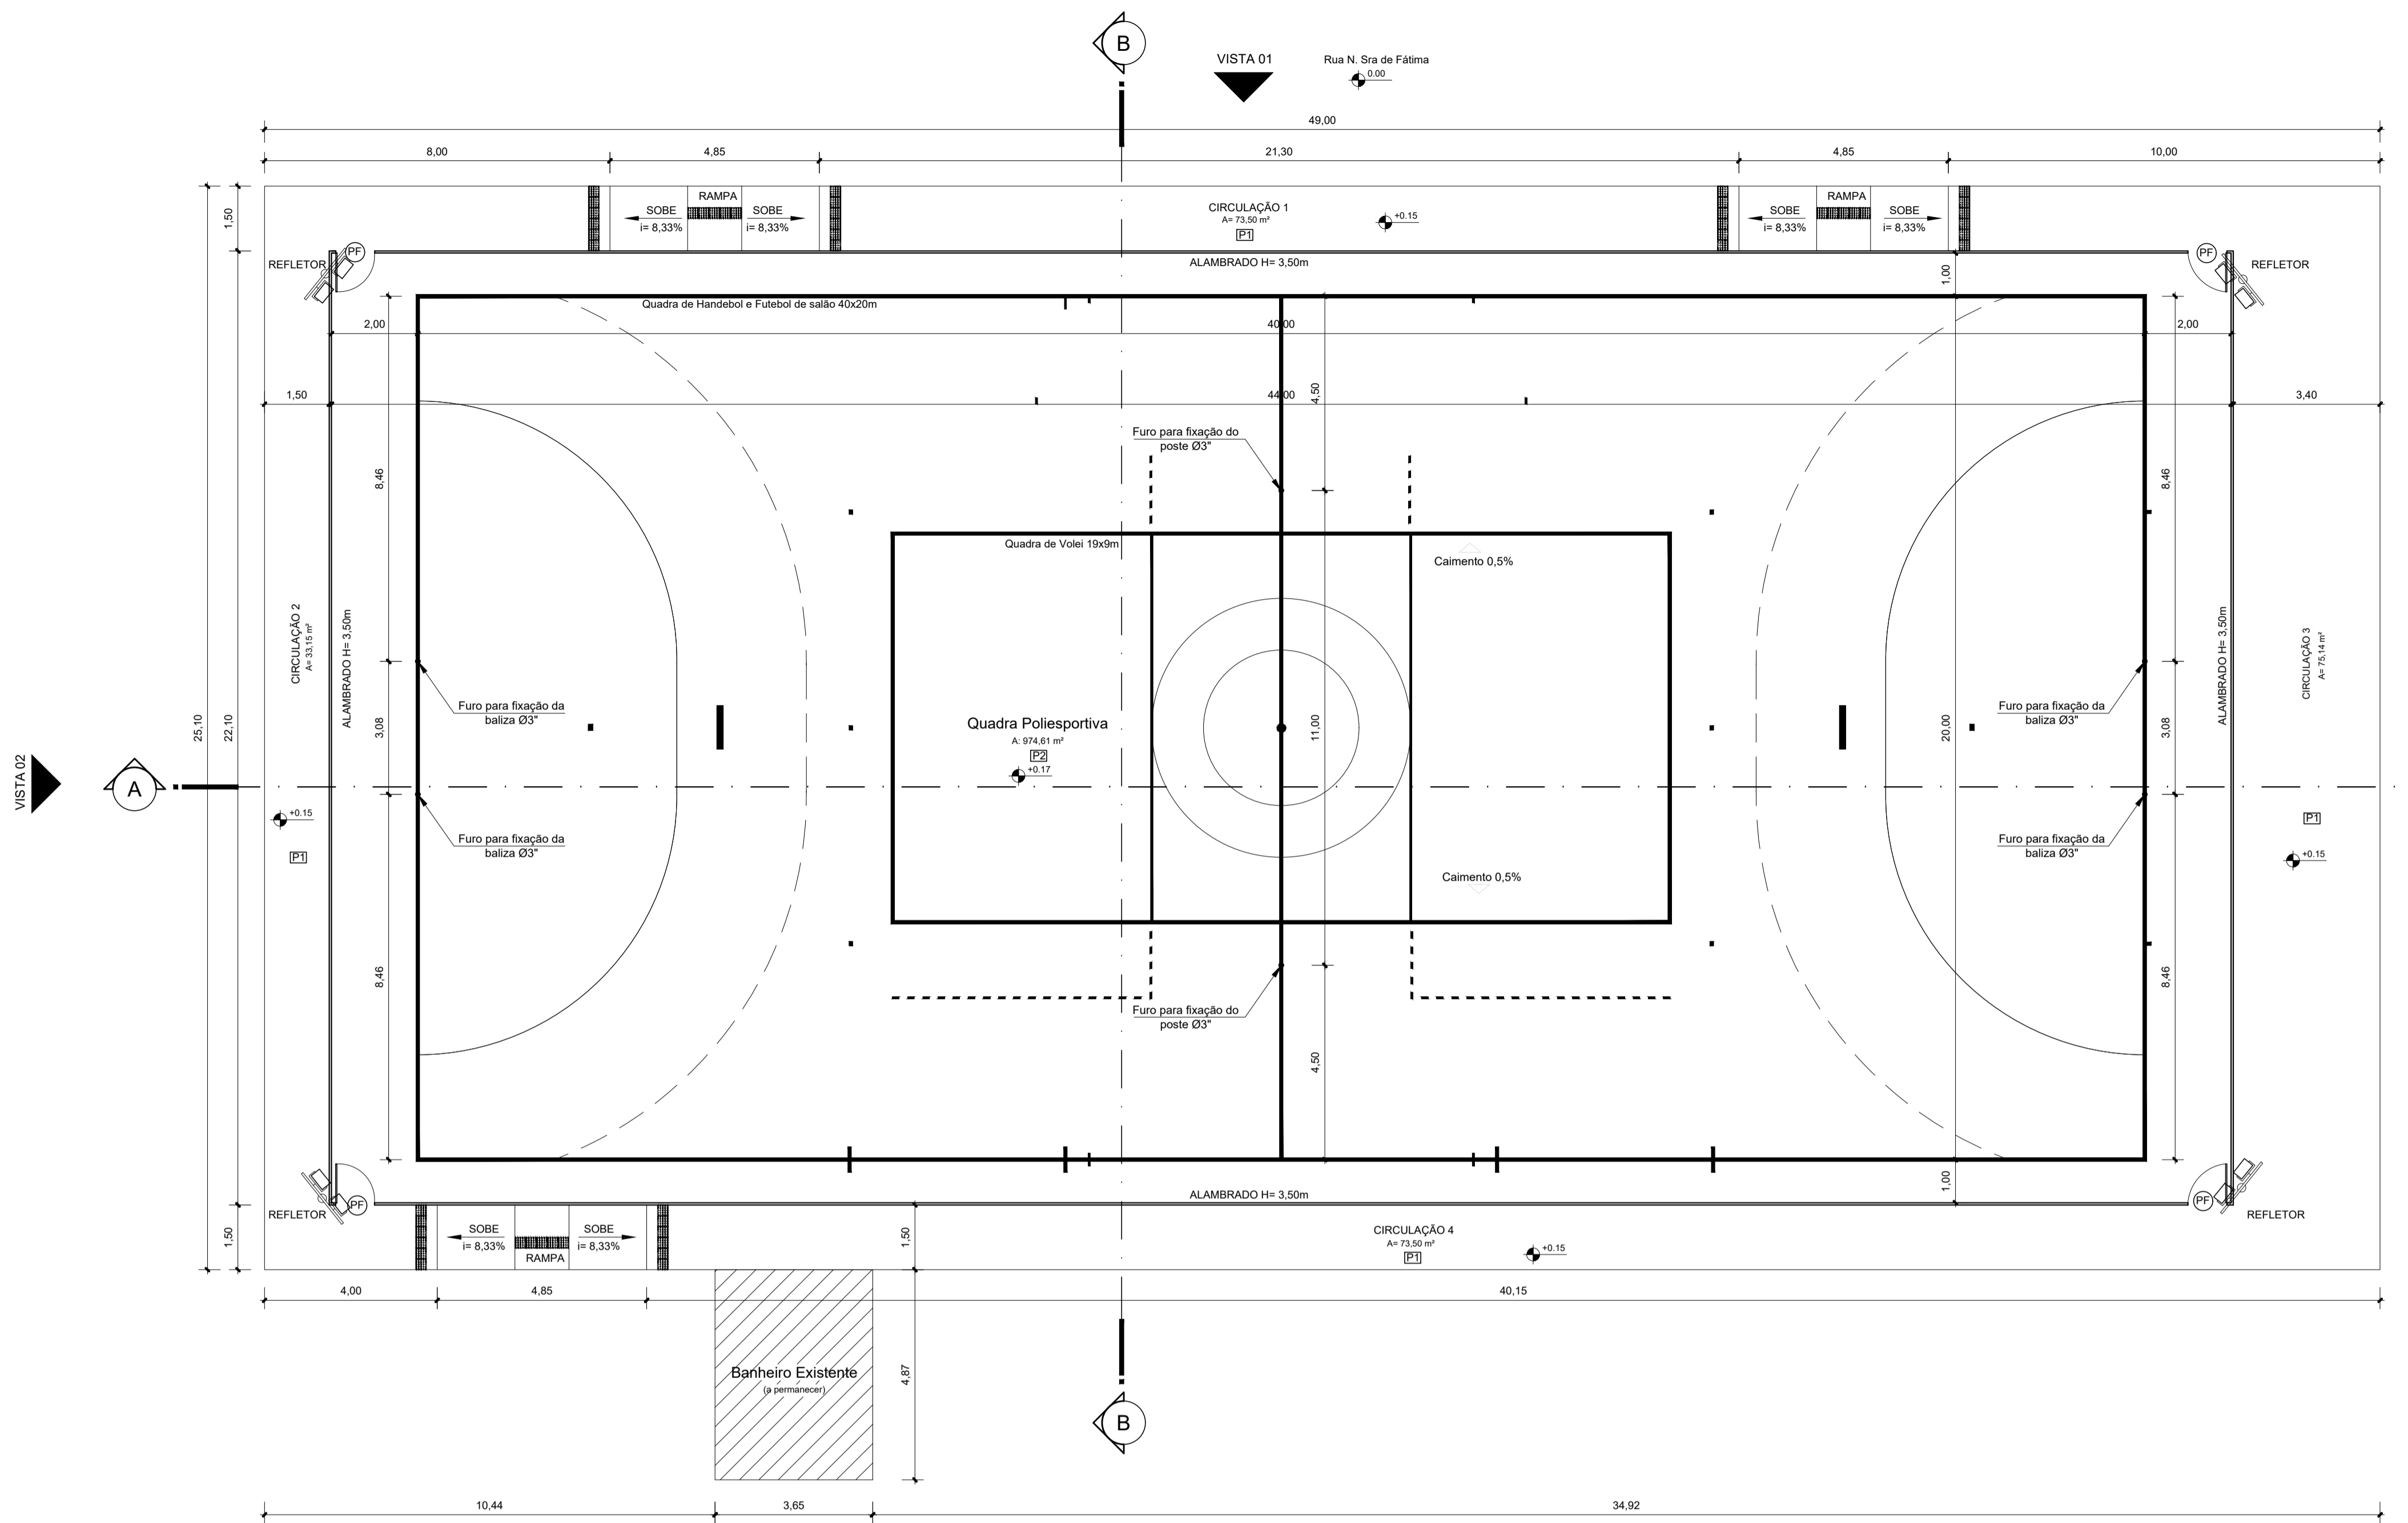

Planta Baixa
Escala 1/100

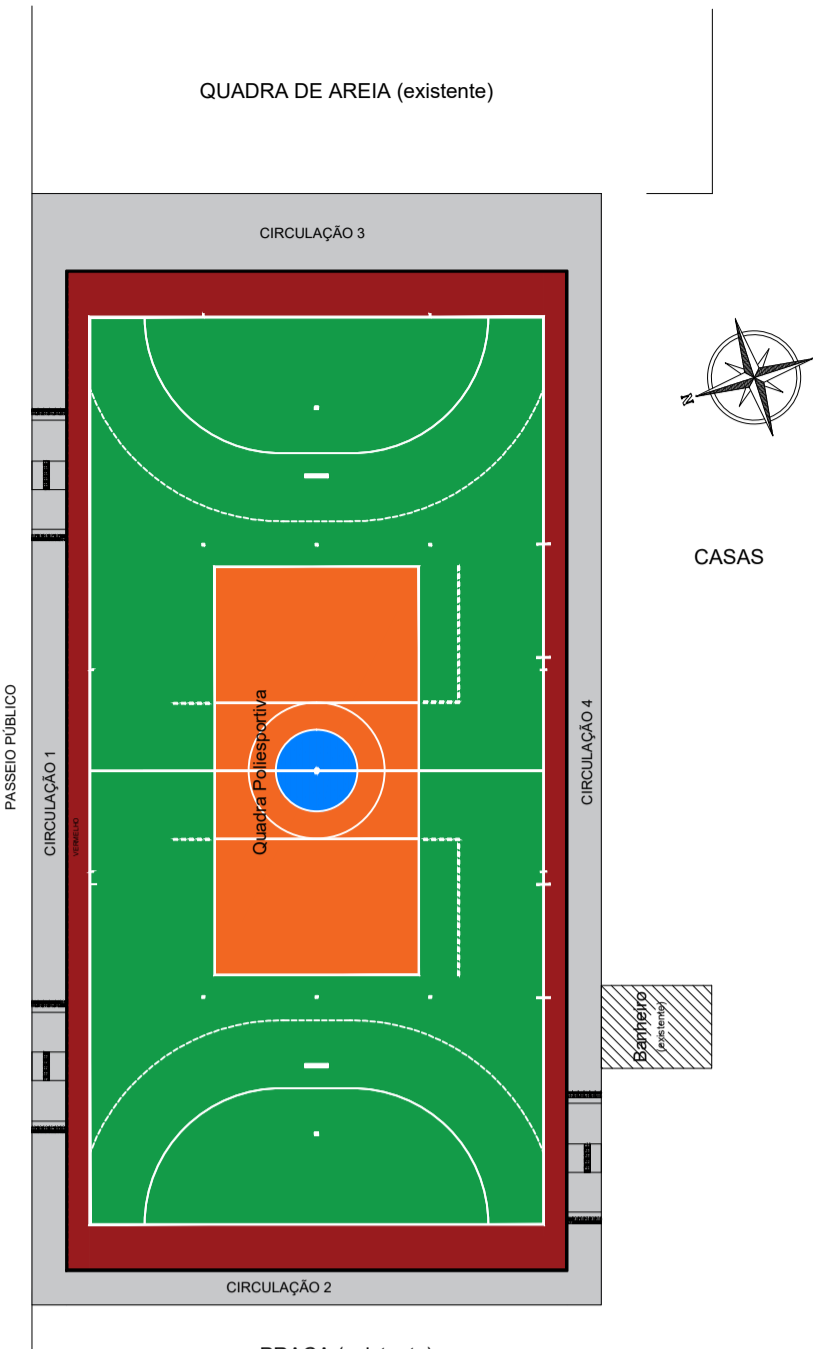

Croqui de Referência
S/Escala

QUADRO DE ÁREAS		
TERRENO	25,10 x 49,00	1.229,90 m ²
ÁREA TOTAL CONSTRUÍDA:	25,10 x 49,00	1.229,90 m ²


QUADRO DE ÁREAS			
IDENTIFICAÇÃO	DIMENÇÕES (m)	ESPESSURA PISO (m)	TOTAL (m ²)
QUADRA POLIESPORTIVA	22,00 x 44,00	0,08 (P2)	77,44
CIRCULAÇÃO 1	1,50 x 49,00	0,05 (P1)	3,67
CIRCULAÇÃO 2	1,50 x 22,10	0,05 (P1)	1,65
CIRCULAÇÃO 3	3,40 x 22,10	0,05 (P1)	3,76
CIRCULAÇÃO 4	1,50 x 49,00	0,05 (P1)	3,67

NOTAS


- MEDIDAS EM METROS;
- EM CASO DE CONFLITO DE INFORMAÇÕES ENTRE O PROJETO GRÁFICO E O MEMORIAL DESCRITIVO, PREVALECE A INFORMAÇÃO CONTIDA NOS DESENHOS;
- NBR 9050 - NORMA DE ACESSIBILIDADE;
- ALTERAÇÕES NESTE PROJETO SOMENTE COM AUTORIZAÇÃO EXPRESSA DO AUTOR

REFERÊNCIAS:


- PLANILHA DE QUANTITATIVOS
- MEMORIAL DESCRITIVO E ESPECIFICAÇÕES TÉCNICAS

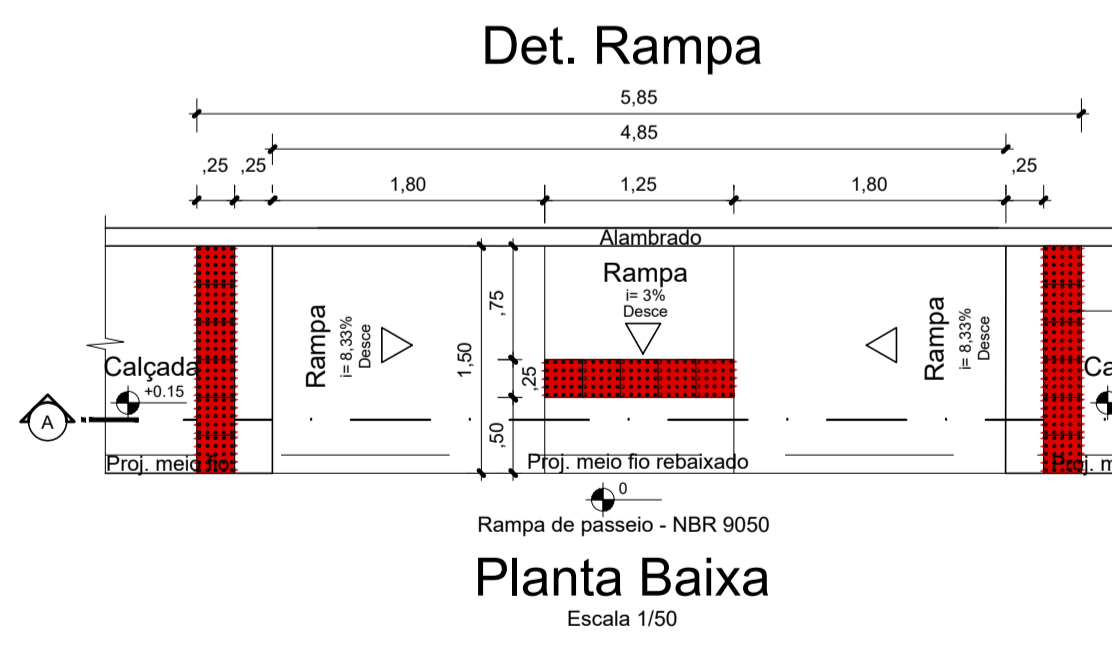


Planta Baixa
Escala 1/50

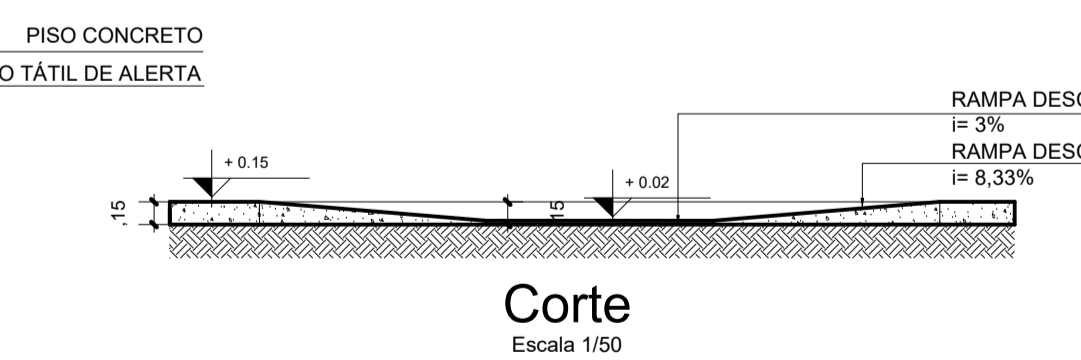

Corte
Escala 1/50

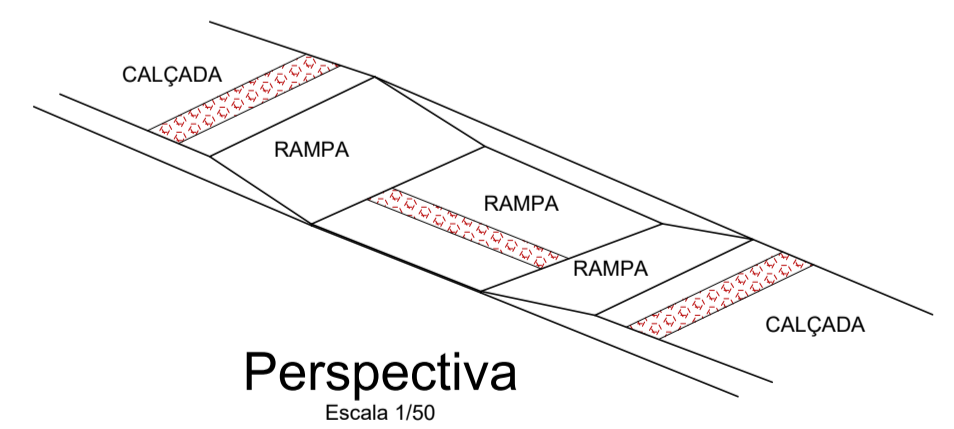

Perspectiva
Escala 1/50

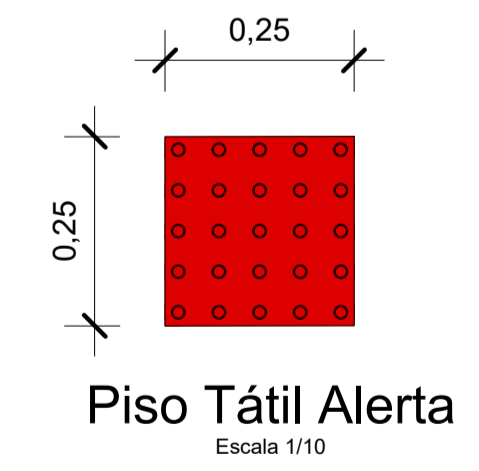

Piso Tátil Alerta
Escala 1/10

ESPECIFICAÇÕES

PISO

ESQUADRIA

ALAMBRADO

1- ALAMBRADO PARA QUADRA POLIESPORTIVA. ESTRUTURADO POR TUBOS DE AÇO GALVANIZADO, COM COSTURA, DIN 2440, DIÂMETRO 2", COM TELA DE ARAME GALVANIZADO, FIO 14 BWG E MALHA QUADRADA 5X5CM
 2- PINTURA ESMALTE FOSCO, DUAS DEMAOS, SOBRE SUPERFÍCIE METÁLICA, INCLUSIVE UMA DEMAOS DE FUNDO ANTICORROSIVO, UTILIZAÇÃO DE REVOLVER (AR-COMPRISSIMO).
 3- PINTURA COM TINTA ALQUÍDICA DE FUNDO (TIPO ZARCÃO) PULVERIZADA SOBRE SUPERFÍCIES METÁLICAS (EXCETO PERFIL) EXECUTADO EM OBRA (POR DEMAÓ).

PF (0,90x2,100m) - PORTAO EM TELA ARAME GALVANIZADO N.12 MALHA 2" E MOLDURA EM TUBOS DE AÇO COM UMA FOLHA DE ABRIR, INCLUSIVE FERRAGENS

PRETO	
PADRÃO PENAS	
CORES	PENAS
01	0.10
02	0.20
03	0.30
04	0.40
05	0.50
06	0.60
07	0.20
08	0.05
09	0.1
11	0.6
RESTANTE COR	
0.2	
PAPEL A1	

PROPRIETÁRIO: PREFEITURA MUNICIPAL DE ULIANÓPOLIS

PROJETO: ARQª MARUZA BAPTISTA - CAU:28510-2/PA

ARQUITETA: Maruza Baptista (CAU: 395174)

ASSUNTO: CONSTRUÇÃO DE QUADRA POLIESPORTIVA NO MUNICÍPIO DE ULIANÓPOLIS/PA

LOCAL: VILA ARCO-IRIS - ULIANÓPOLIS/PA

CONTEÚDO: PLANTA BAIXA / DET. RAMPA / DET. PISO TÁTIL

DESENHO CAD: MNB AMORAS


DATA: ABRIL/2023

REVISÃO: DATA:


ESCALA: INDICADA

PROJETO: ARQ


02/05

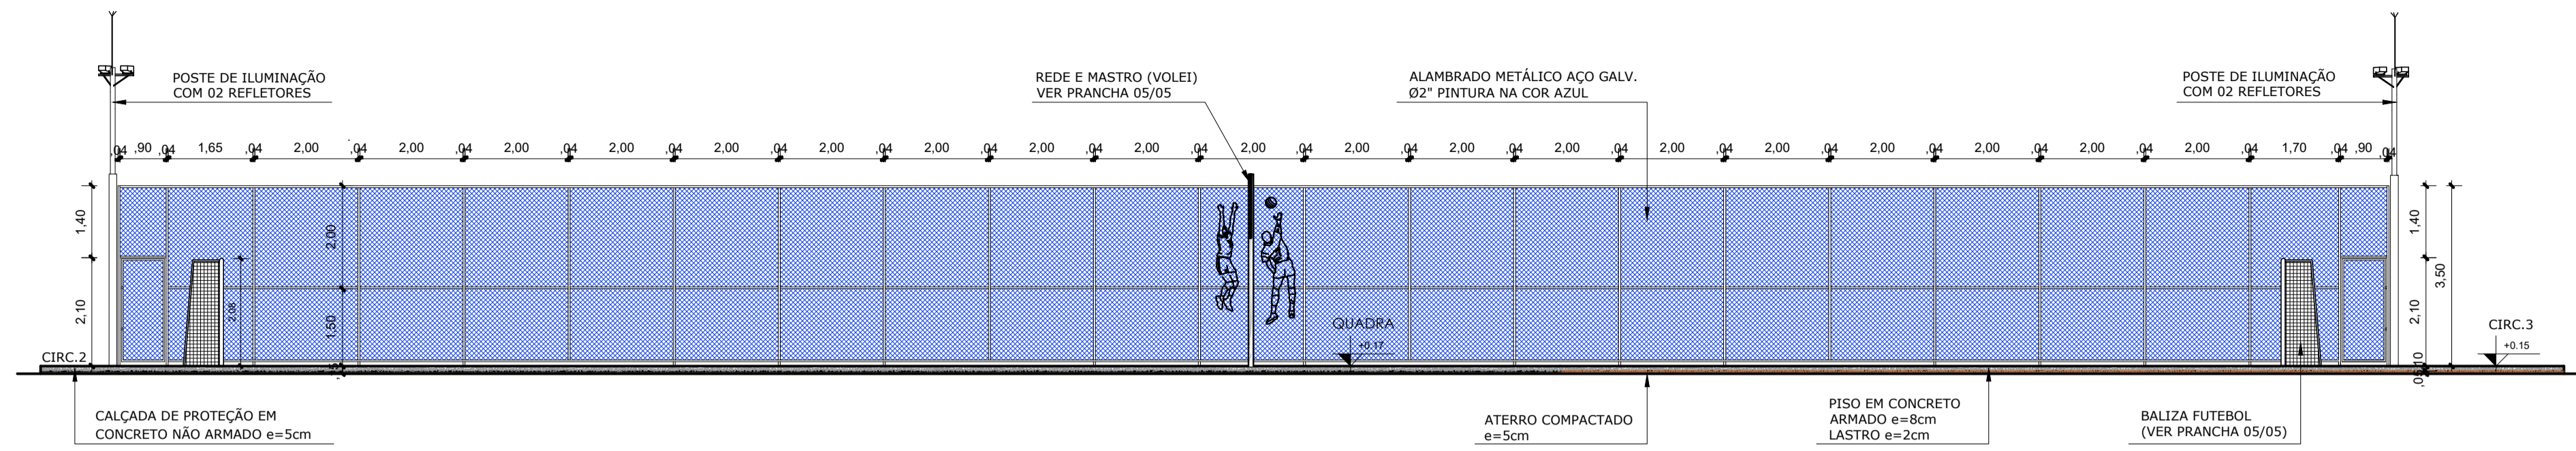


Corte AA
Escala 1/100

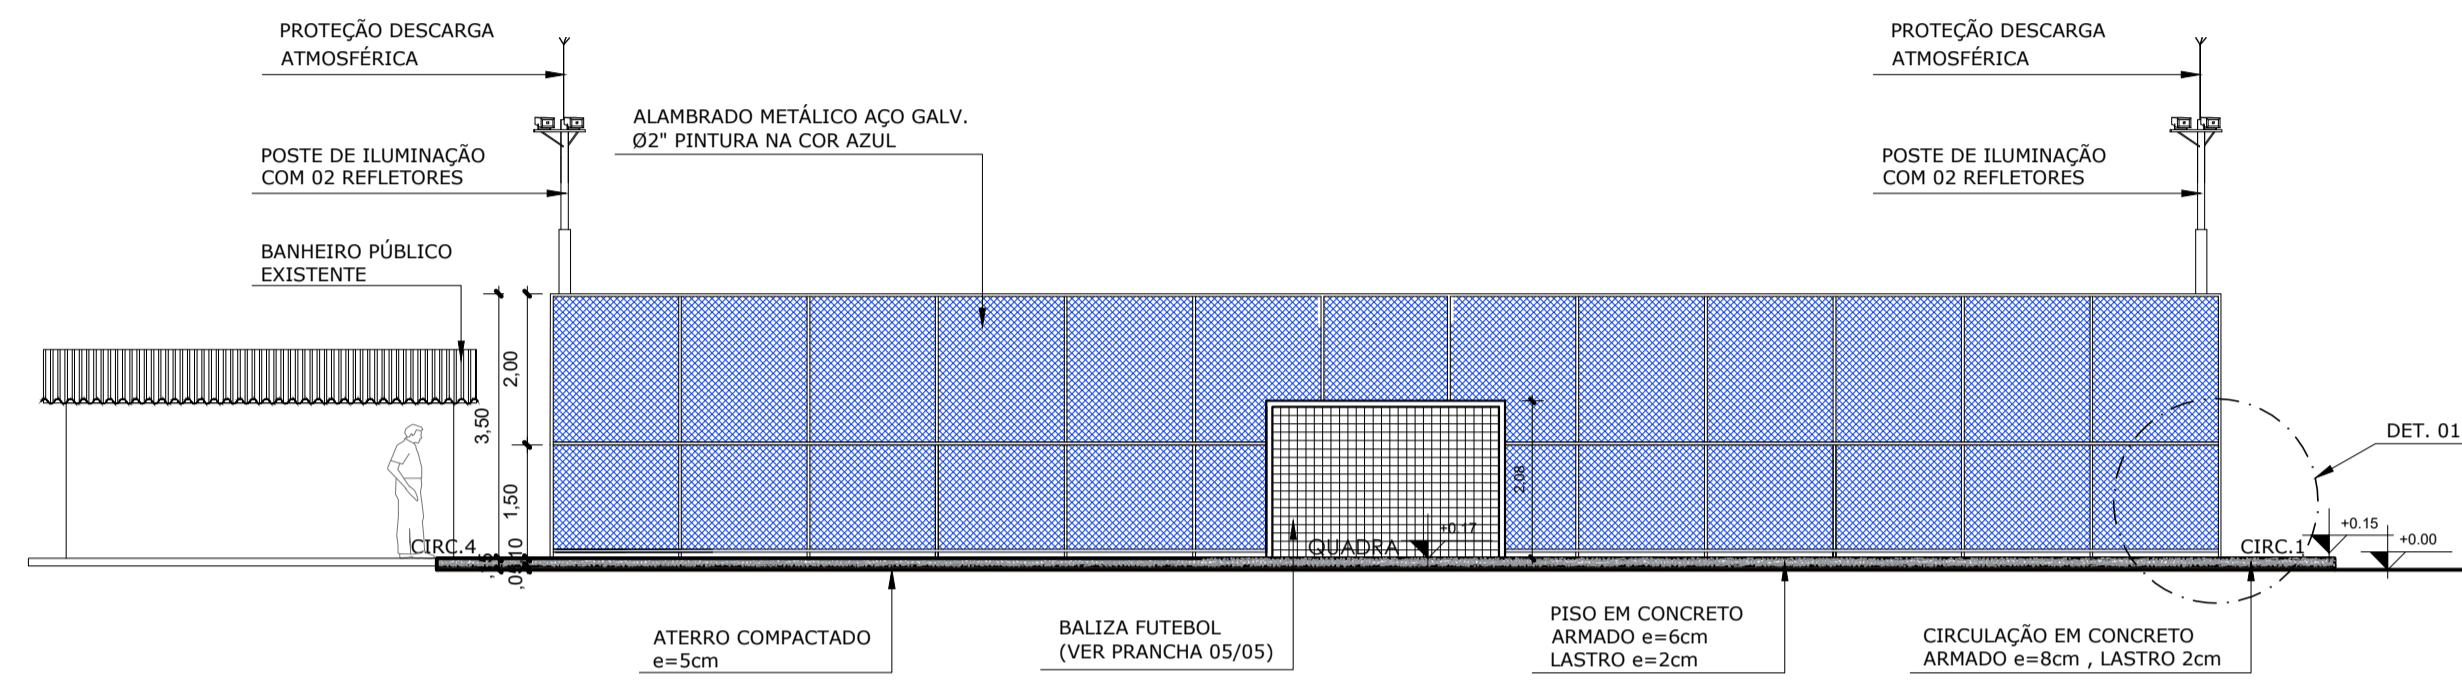


Corte BB
Escala 1/100

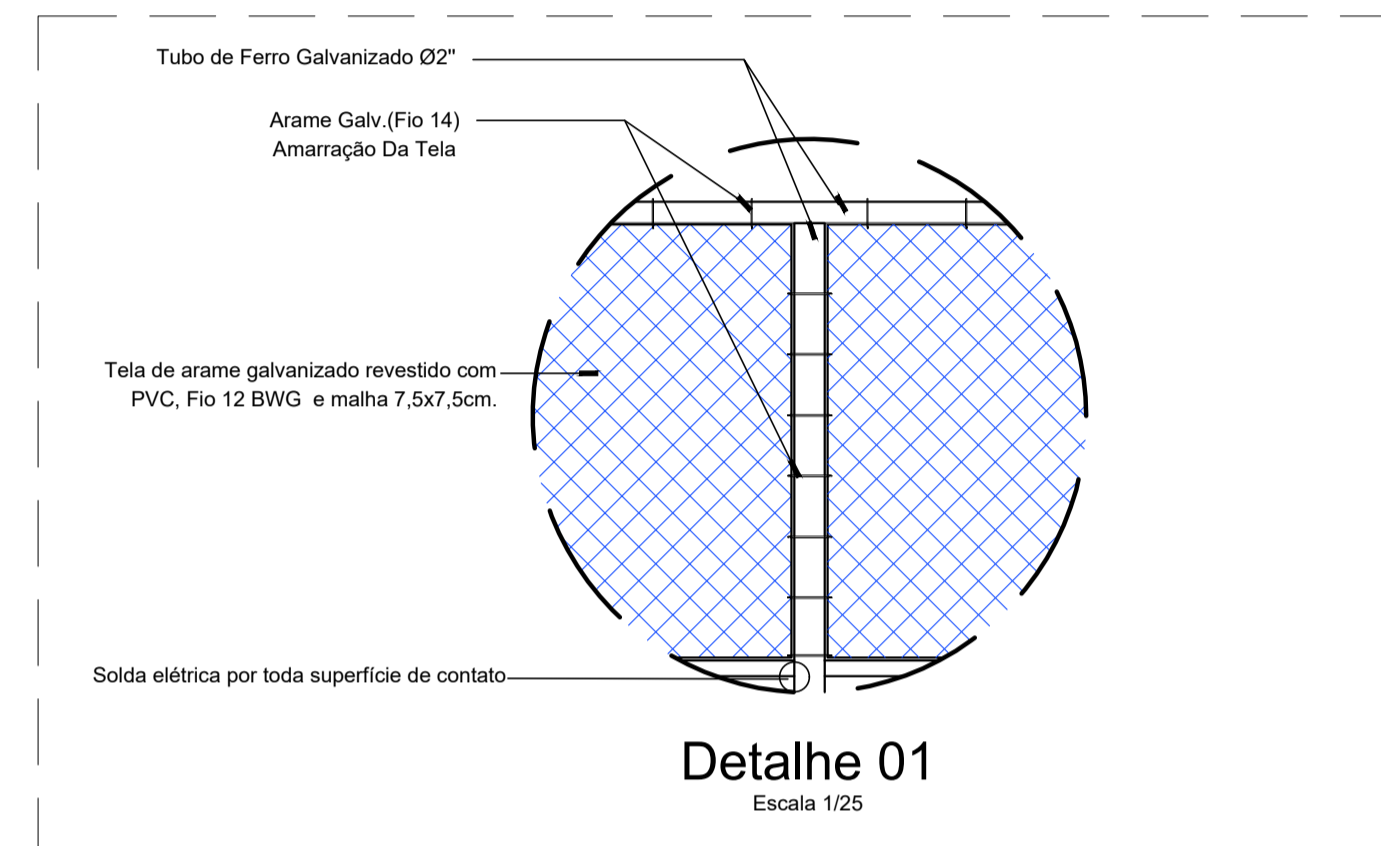


Detalhe 01
Escala 1/25

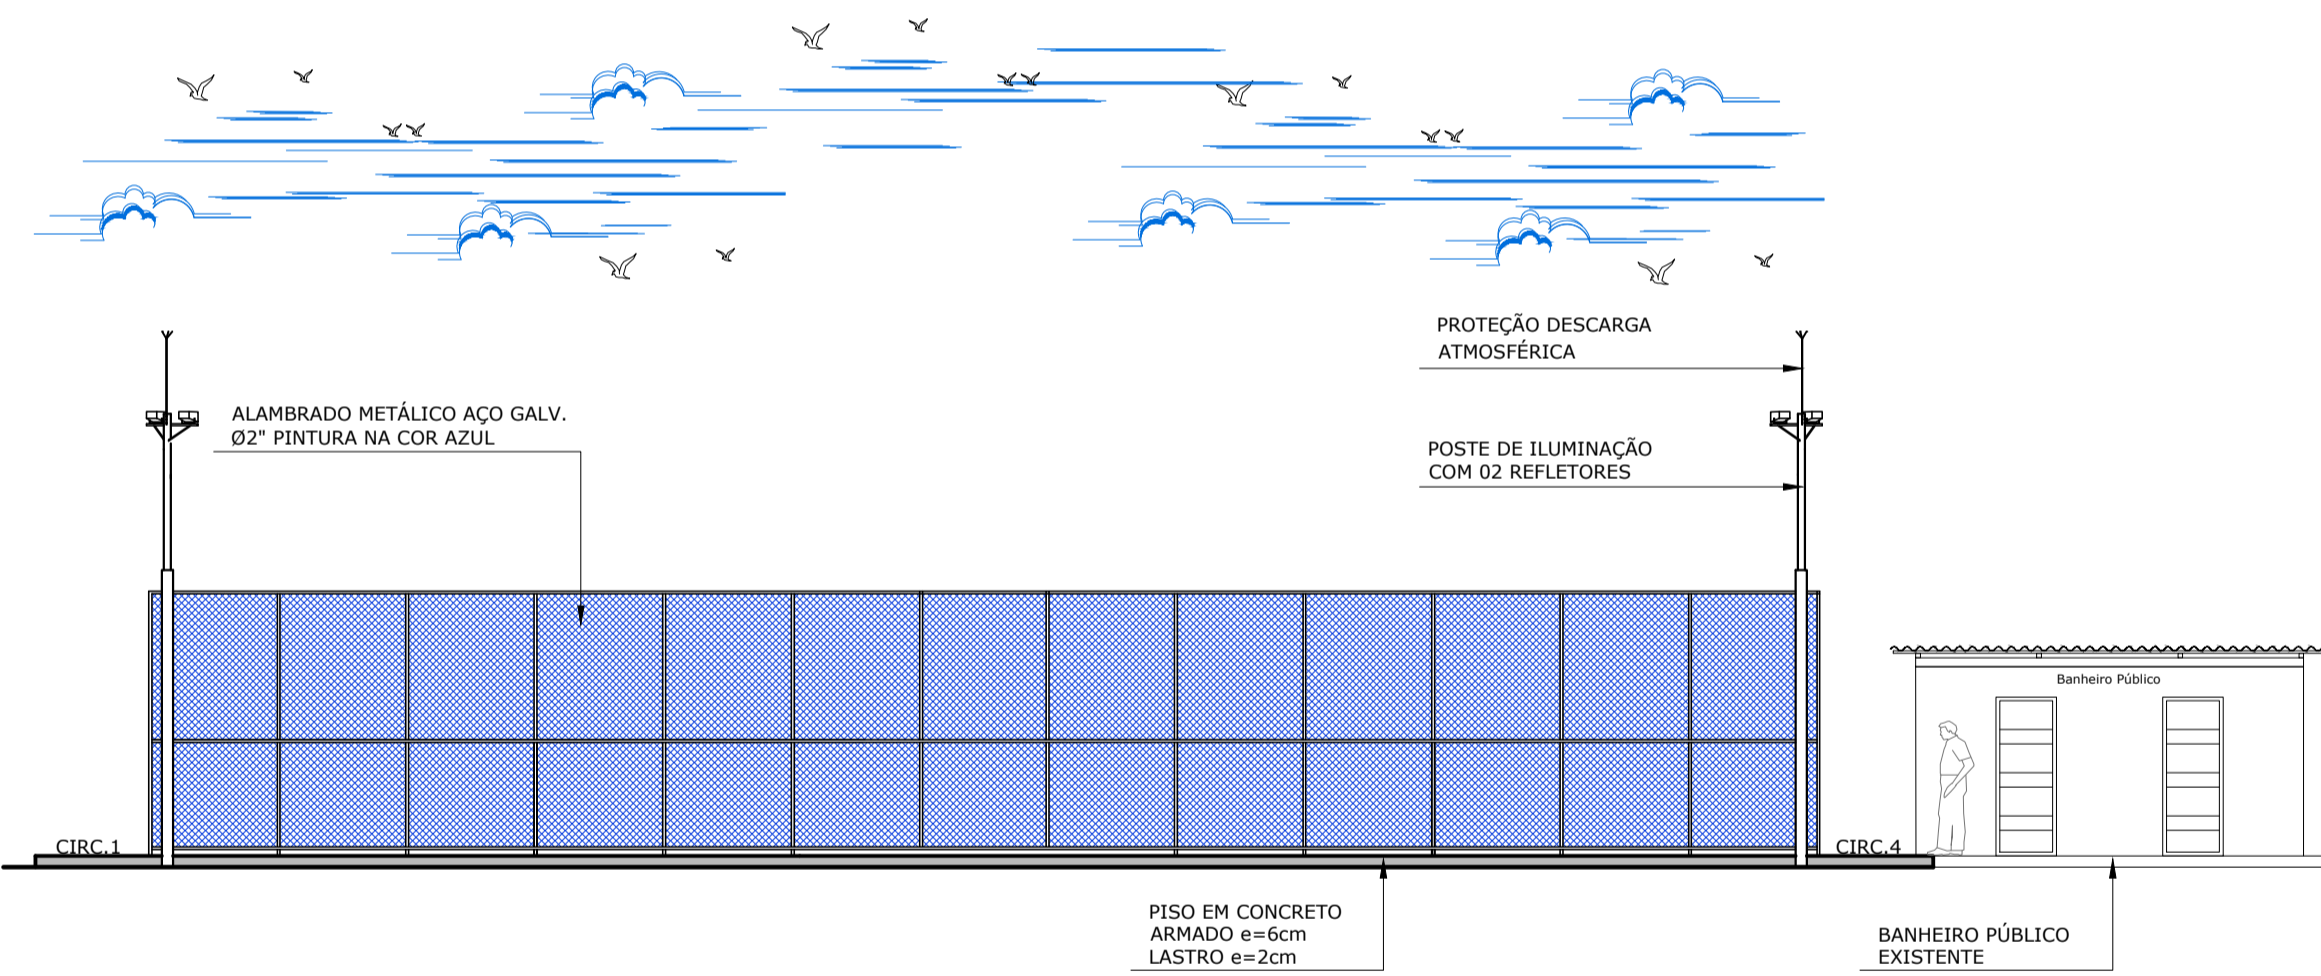


VISTA 2
Escala 1/100

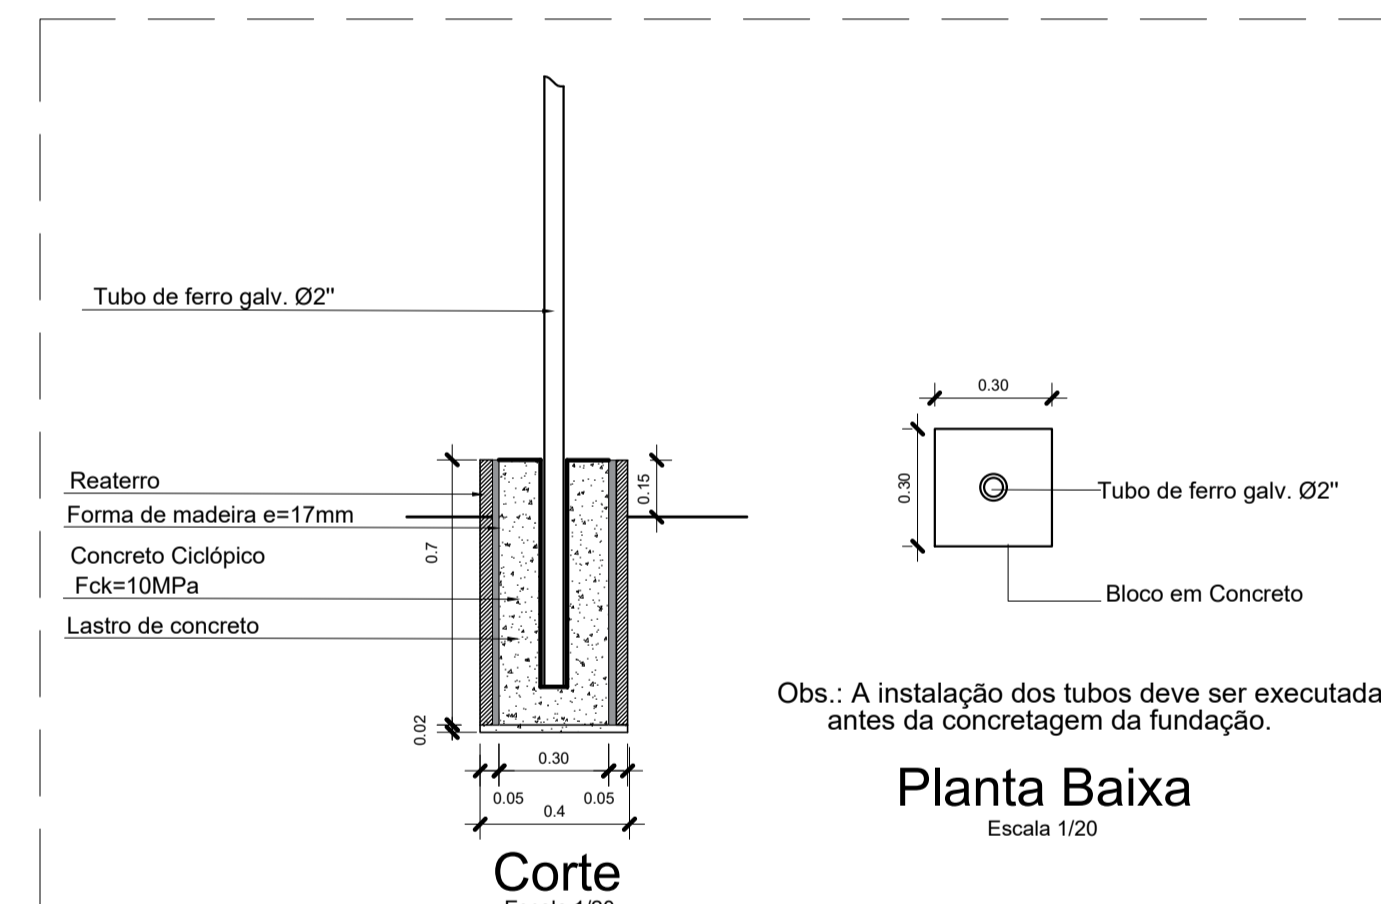

Planta Baixa
Escala 1/20

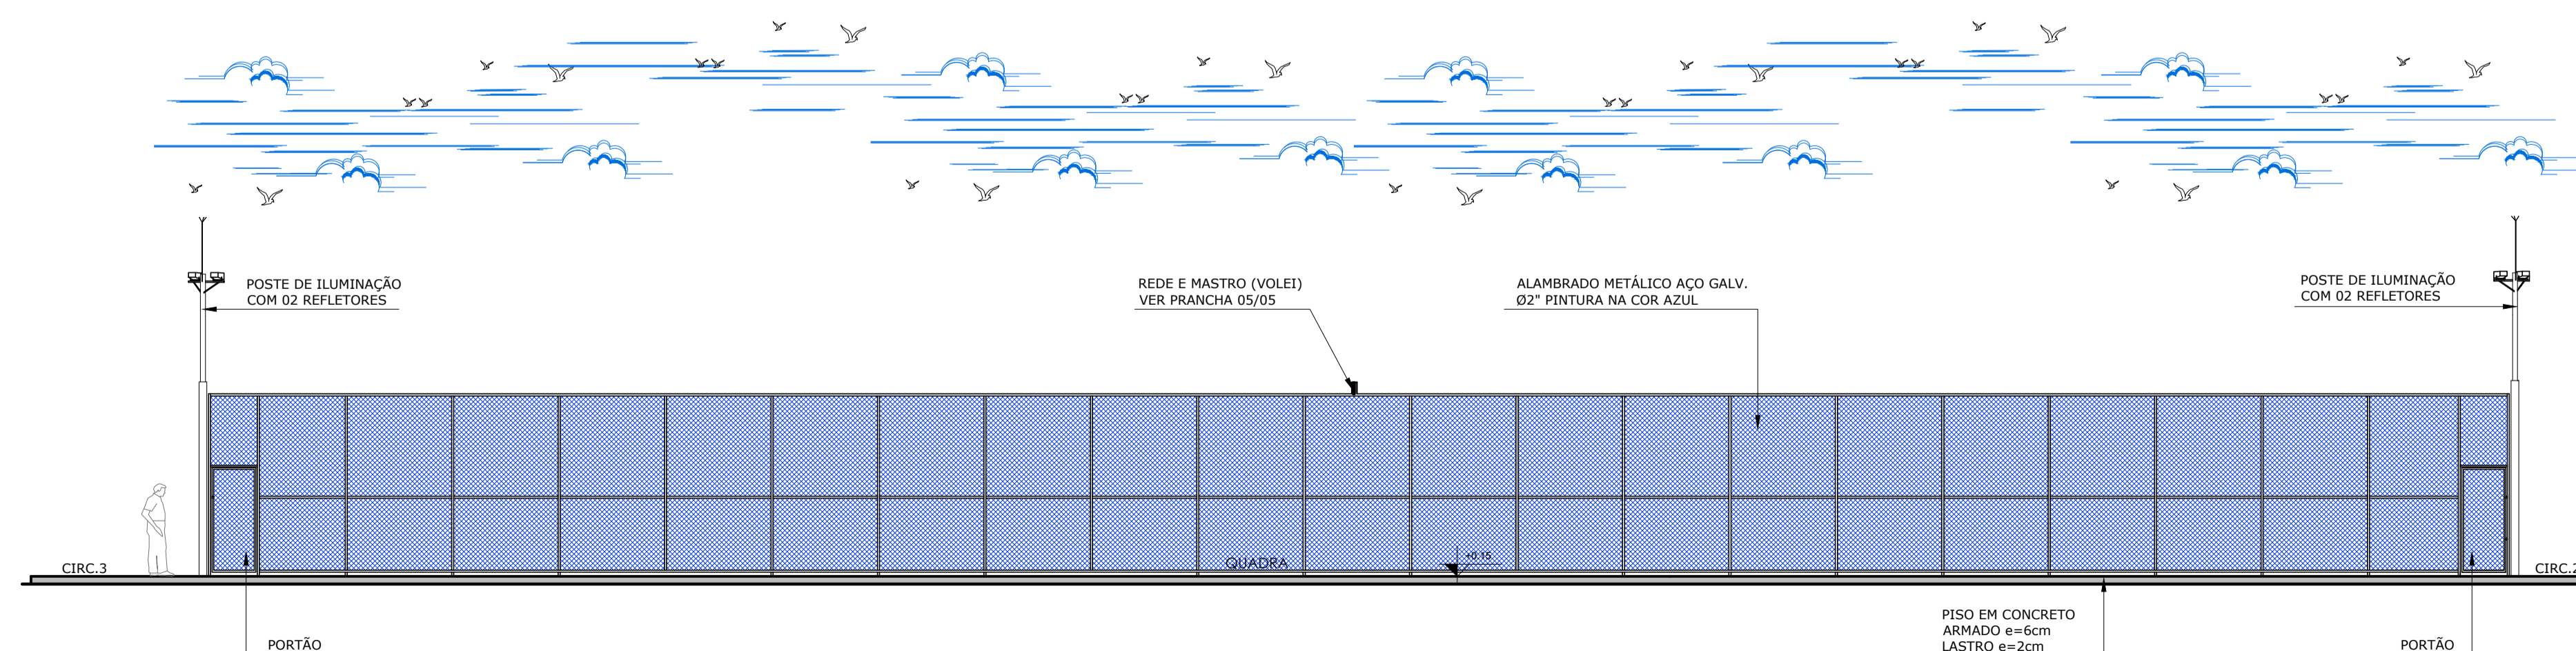

VISTA 1
Escala 1/100

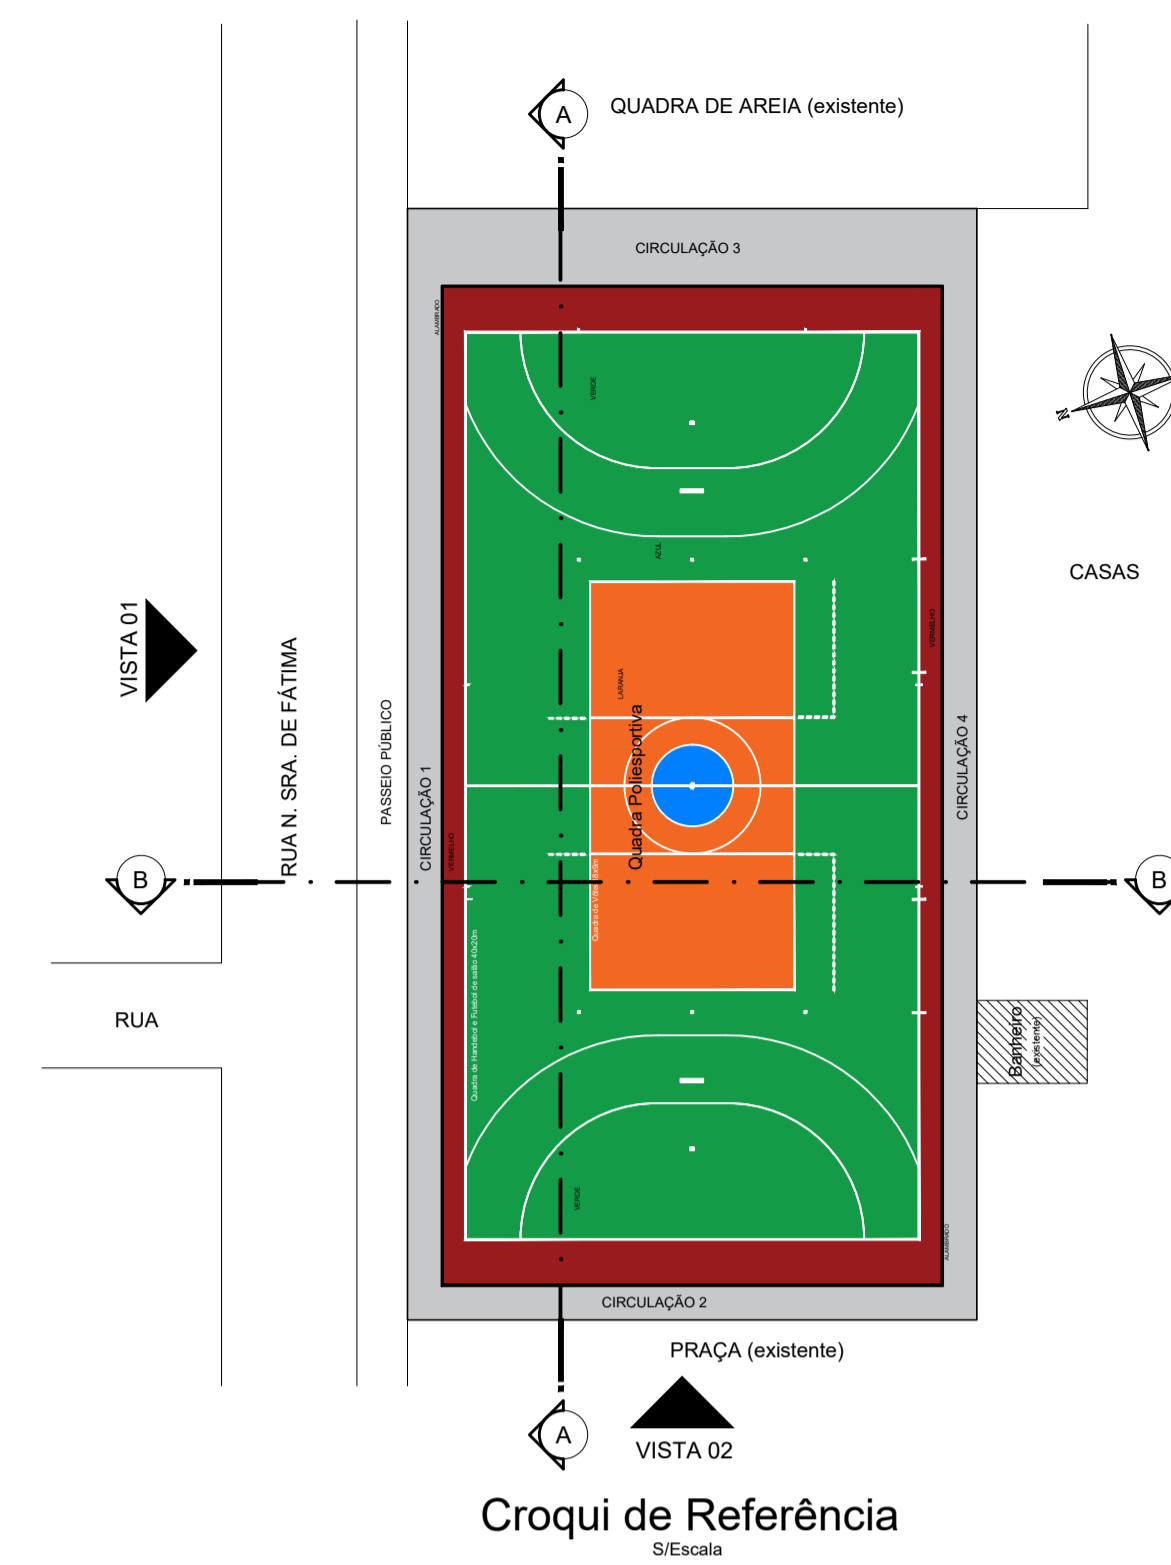

Croqui de Referência
Escala 1/50

NOTAS

- MEDIDAS EM METROS;
- EM CASO DE CONFLITO DE INFORMAÇÕES ENTRE O PROJETO GRÁFICO E O MEMORIAL DESCRITIVO, PREVALECE A INFORMAÇÃO CONTIDA NOS DESENHOS;
- NBR 9050 - NORMA DE ACESSIBILIDADE;
- ALTERAÇÕES NESTE PROJETO SOMENTE COM AUTORIZAÇÃO EXPRESSA DO AUTOR

REFERÊNCIAS:

- PLANILHA DE QUANTITATIVOS
- MEMORIAL DESCRITIVO E ESPECIFICAÇÕES TÉCNICAS

PRETO
PADRÃO PENAS
CORES
01 0.10
02 0.20
03 0.30
04 0.40
05 0.50
06 0.60
07 0.20
08 0.05
09 0.1
11 0.6
RESTANTE COR
0.2
PAPEL A1


PROPRIETÁRIO: PREFEITURA MUNICIPAL DE ULIANÓPOLIS

PROJETO: ARQª MARUZA BAPTISTA -CAU:28510-2/PA


<p>MARUZA BAPTISTA ARQUITETURA E URBANISMO</p> <p>11 911 984459467 11 33350070 / 0080 EMAIL: projetos@maruzabaptista.com.br</p>	<p>PREFEITURA MUNICIPAL DE ULIANÓPOLIS Uma cidade de todos!</p>		
	ASSUNTO: CONSTRUÇÃO DE QUADRA POLIESPORTIVA NO MUNICÍPIO DE ULIANÓPOLIS/PA	DATA: ABRIL/2023	
	LOCAL: VILA ARCO-IRIS - ULIANÓPOLIS/PA	REV: 1	DATA:
	CONTEÚDO: CORTES / ELEVACIONES / DETALHES	ESCALA: INDICADA	DATA:
	DESENHO CAD: MNB AMORAS	DATA: 04/05	

DIREITOS RESERVADOS - É PROIBIDO REPRODUZIR, COPIAR, ALTERAR, VENDER, ALUGAR, SELETAS, SEM A AUTORIZAÇÃO DO AUTOR. TODAS AS MEDIDAS LEGAIS CABÍVEIS - ALTERAÇÃO DE PROJEÇÃO DE PROTEÇÃO DE AUTORES E RESPONSABILIDADE PELA OBRA.


BALIZA HANDEBOL E FUTSAL

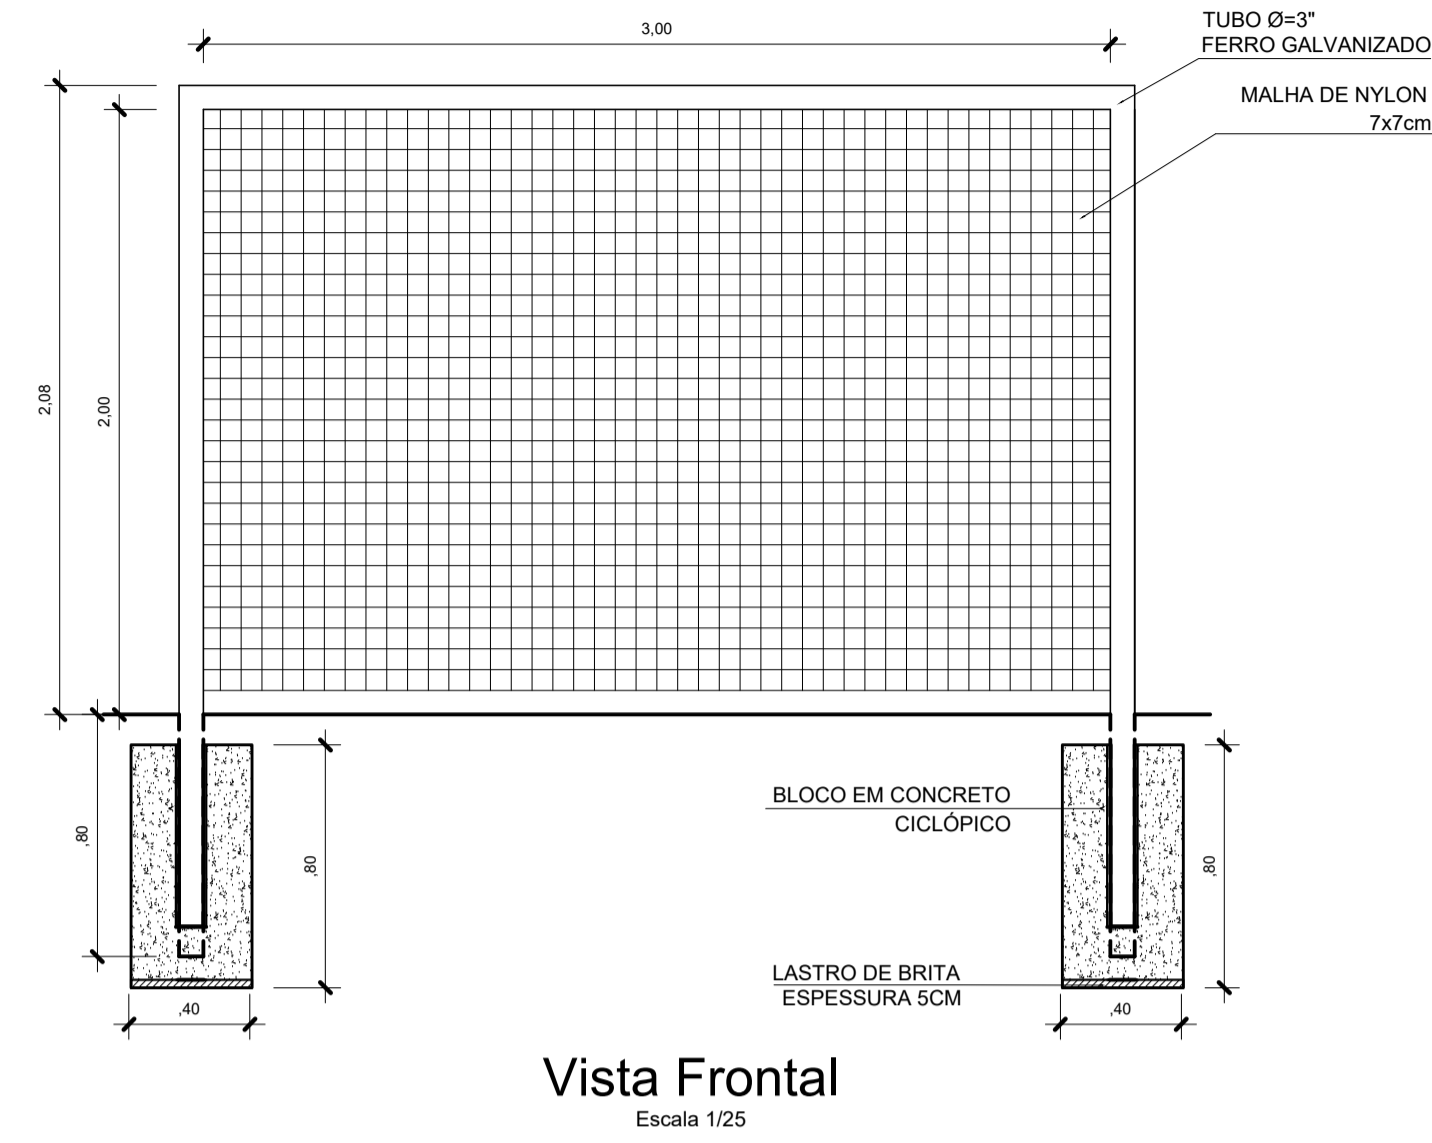


Vista Frontal
Escala 1/25

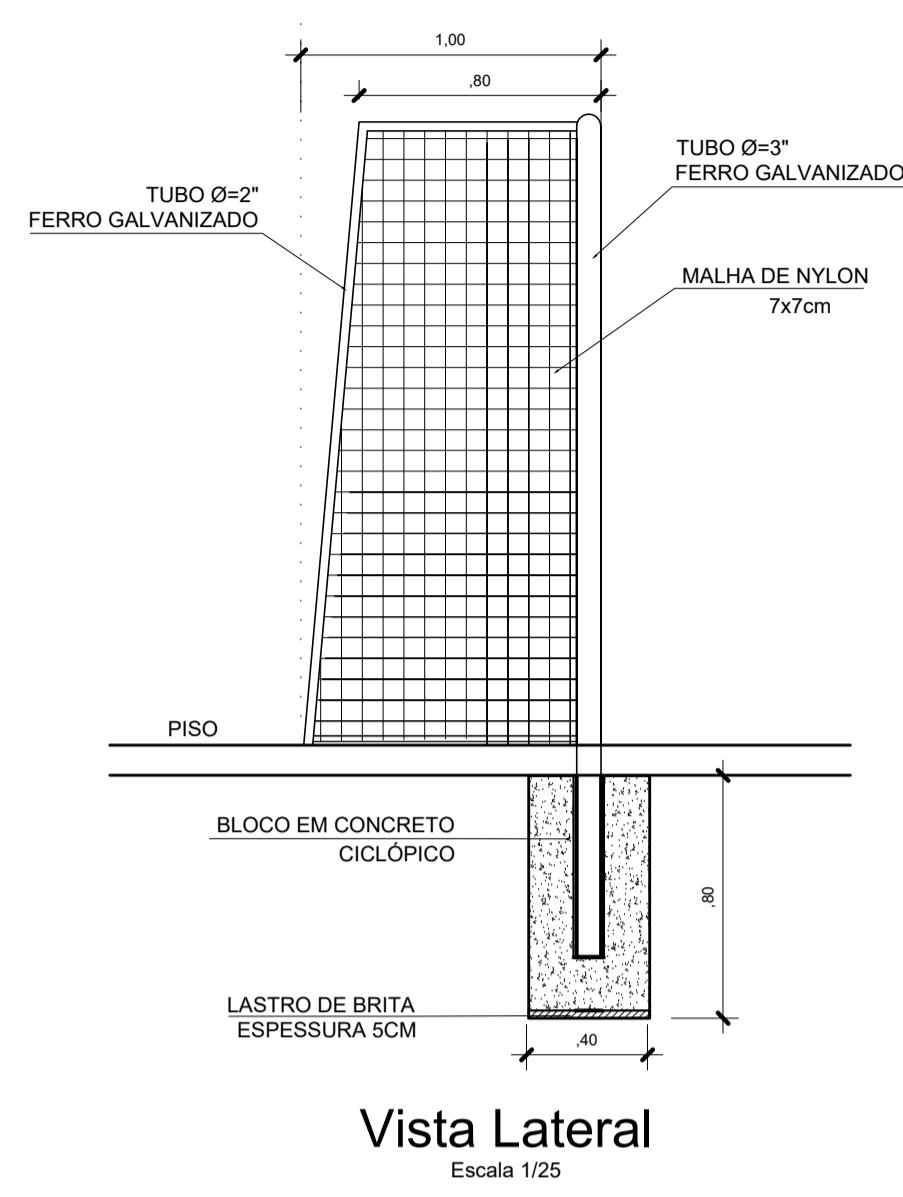


Vista Lateral
Escala 1/25

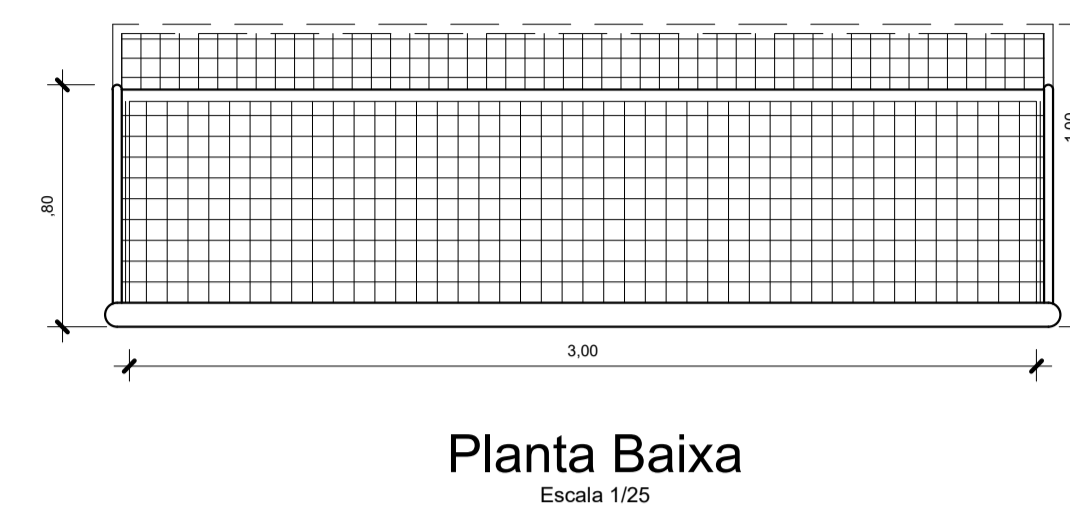

Planta Baixa
Escala 1/25

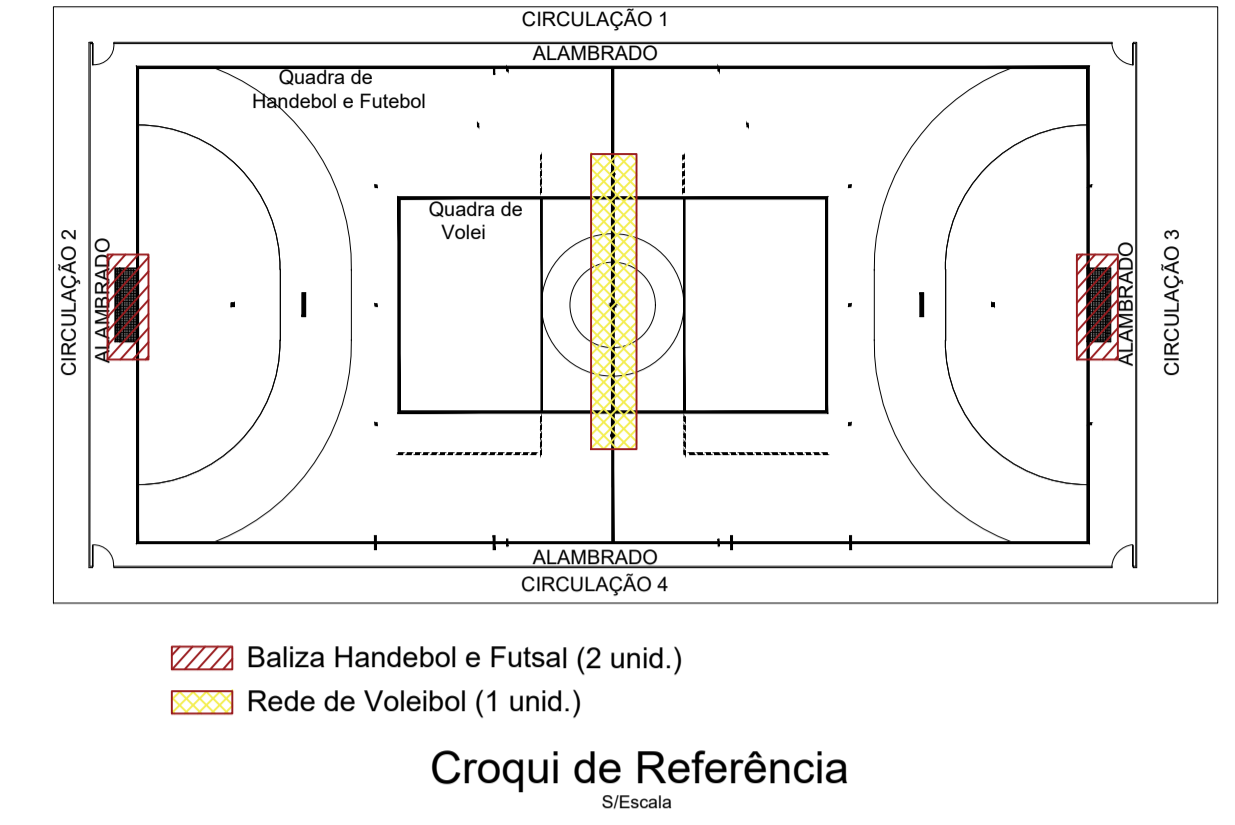

▨ Baliza Handebol e Futsal (2 unid.)
▨ Rede de Voleibol (1 unid.)
Croqui de Referência
 S/Escala

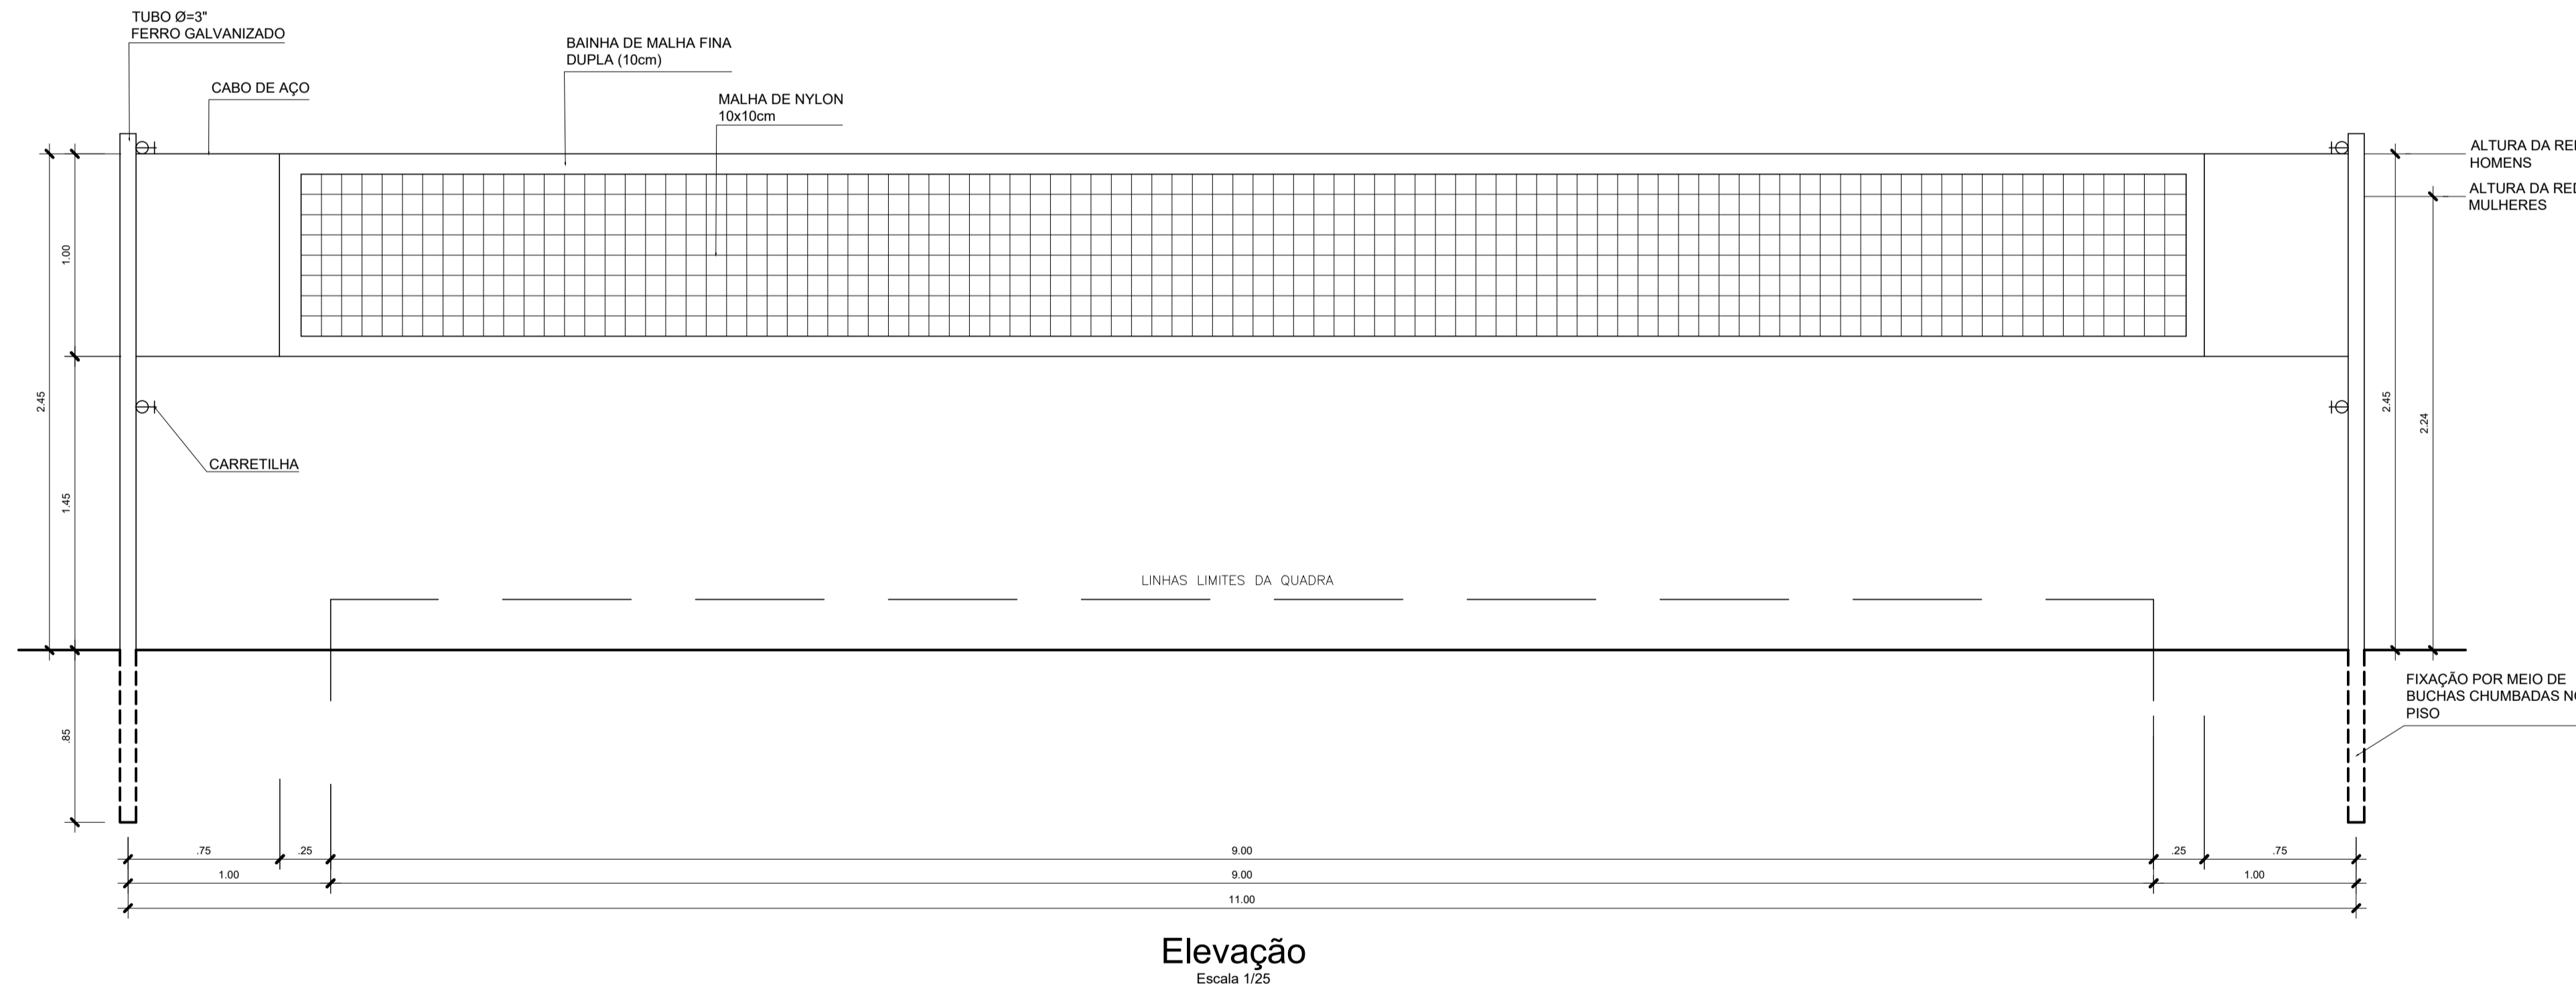

Elevação
Escala 1/25

NOTAS

- MEDIDAS EM METROS;
- EM CASO DE CONFLITO DE INFORMAÇÕES ENTRE O PROJETO GRÁFICO E O MEMORIAL DESCRITIVO, PREVALECE A INFORMAÇÃO CONTIDA NOS DESENHOS;
- NBR 9050 - NORMA DE ACESSIBILIDADE;
- ALTERAÇÕES NESTE PROJETO SOMENTE COM AUTORIZAÇÃO EXPRESSA DO AUTOR

REFERÊNCIAS:

- PLANILHA DE QUANTITATIVOS
- MEMORIAL DESCRITIVO E ESPECIFICAÇÕES TÉCNICAS

HANDEBOL E FUTSAL

- EQUIPAMENTOS:**
- DUAS BALIZAS COM REDES DE CADA LADO DA QUADRA
 - A BALIZA É COLOCADA NO CENTRO DE CADA LINHA DE FUNDO. AS BALIZAS DEVEM ESTAR FIRMEMENTE FIXADAS AO SOLO. SUAS MEDIDAS INTERIORES SÃO DE DOIS METROS DE ALTURA E DE TRÊS METROS DE LARGURA (2MX3M). OS POSTES DAS BALIZAS SÃO UNIDOS POR UM TRAVESSÃO. AS FACES POSTERIORES DOS POSTES DEVEM ESTAR ALINHADAS COM O LADO POSTERIOR DA LINHA DE GOL. OS POSTES E O TRAVESSÃO DEVEM TER UMA SEÇÃO QUADRADA DE OITO CENTÍMETROS. AS BALIZAS DEVEM TER UMA REDE DE CORDA OU NAILON, EM MATERIAL RESISTENTE E MALHAS DE PEQUENA ABERTURA, QUE DEVE SER FIXADA DE MODO QUE A BOLA ARREMESSADA PARA DENTRO DA BALIZA FIQUE DENTRO DELA NATURALMENTE, NÃO PERMITINDO A PASSAGEM DA BOLA.

FONTE
https://files.cercamp.ufg.br/webby/up/155/oi/REGRAS_HANDEBOL.pdf

VOLEIBOL

- EQUIPAMENTOS:**
- UMA REDE (INCLUSIVE AS CORDAS POR MEIO DAS QUAIS A REDE É AMARRADA AOS POSTES, OS CABOS FLEXÍVEIS QUE MANTÊM A REDE TENSIONADA E DUAS FAIXAS BRANCAS)
 - ANTENAS
 - POSTES
 - A REDE É COLOCADA VERTICALMENTE SOBRE A LINHA CENTRAL, SUA PARTE SUPERIOR É AJUSTADA A 2,45 METROS DO SOLO PARA OS HOMENS E 2,24 METROS PARA AS MULHERES
 - SUA ALTURA É MEDIDA A PARTIR DO CENTRO DA QUADRA DE JOGO. A ALTURA DA REDE SOBRE AS LINHAS LATERAIS DEVE SER EXATAMENTE A MESMA, NÃO EXCEDENDO A ALTURA REGULAMENTAR EM MAIS DE 2 CENTÍMETROS.
 - A REDE POSSUI 1m DE ALTURA POR 9,5 A 10 METROS DE COMPRIMENTO (COM 25 A 50 CENTÍMETROS ADICIONAIS ALEM DAS FAIXAS). SERÁ CONSTRÍDA DE MALHAS QUADRADAS PRETAS COM 10 CENTÍMETROS DE LADO.
 - NA PARTE SUPERIOR HÁ UMA FAIXA HORIZONTAL DE 10 CENTÍMETROS DE LARGURA, QUE CONSISTE EM UMA LONA BRANCA DOBRADA AO MEIO, COSTURADA AO LONGO DE TODA A EXTENSÃO DA REDE. EM CADA EXTREMIDADE FINAL DA FAIXA HÁ UMA ABERTURA ATRAVÉS DA QUAL PASSARÁ UMA CORDA A FIM DE AMARRÁ-LA AOS POSTES NO INTUITO DE MANTER A PARTE SUPERIOR TENSIONADA.
 - DENTRO DESTA FAIXA UM CABO FLEXÍVEL ESTICA A REDE NOS POSTES E MANTÉM SUA PARTE SUPERIOR TENSIONADA. NA PARTE INFERIOR DA REDE HÁ OUTRA FAIXA HORIZONTAL COM 5cm, SIMILAR À FAIXA SUPERIOR.
 - POR DENTRO DESTA FAIXA PASSARÁ UMA CORDA, QUE AMARRA A REDE AOS POSTES E MANTÉM A PARTE INFERIOR TENSIONADA.

- DUAS FAIXAS BRANCAS SÃO TENSIONADAS VERTICALMENTE A REDE E COLOCADAS NO PROLONGAMENTO ACIMA DE CADA LINHA LATERAL. CADA UMA POSSUI 5 CENTÍMETROS DE LARGURA E 1 METRO DE ALTURA E SÃO CONSIDERADAS PARTE INTEGRANTE DA REDE.
- AS ANTENAS SÃO VARAS FLEXÍVEIS COM 1,8 METRO DE COMPRIMENTO E 10 MILÍMETROS DE DIÂMETRO, FABRICADAS EM FIBRA DE VIDRO OU MATERIAL SIMILAR.
- CADA ANTENA É AMARRADA DE FORMA A TANGENCIAR A PARTE EXTERNA DE CADA FAIXA LATERAL. AS ANTENAS SÃO COLOCADAS EM LADOS OPOSTOS DA REDE.
- A PARTE SUPERIOR DE CADA ANTENA ESTENDE-SE ALEM DO BORDO SUPERIOR DA REDE POR 80cm E É MARCADA COM LISTRAS DE 10cm DE LARGURA, EM CORES CONTRASTANTES, COM PREFERÊNCIA PARA VERMELHO E BRANCO.
- AS ANTENAS SÃO CONSIDERADAS PARTE INTEGRANTE DA REDE E DELIMITAM OS LIMITES LATERAIS DO ESPAÇO DE CRUZAMENTO.
- OS POSTES QUE SUSTENTAM A REDE SÃO COLOCADOS A UMA DISTÂNCIA DE 0,5 METRO A 1 METRO DE CADA LINHA LATERAL. POSSUEM 2,55 METROS DE ALTURA E DEVEM SER, PREFERIVELMENTE, AJUSTÁVEIS.
- PARA TODAS AS COMPETIÇÕES MUNDIAIS E OFICIAIS FIVB, OS POSTES QUE SUSTENTAM A REDE SÃO LOCALIZADOS A UMA DISTÂNCIA DE 1 METRO DAS LINHAS LATERAIS. OS POSTES SÃO REDONDOS E POLIDOS, FIXADOS AO SOLO SEM CABOS, NÃO HAVERÁ QUALQUER DISPOSITIVO QUE APRESENTE PERIGO OU OBSTÁCULO.

FONTE:
https://institucional.cbv.com.br/arquivos/cobravr/quadra/regra_2021-2024_-_final.pdf
 20221005064415
 Aprovado pelo 37º Congresso Mundial da FIVB de 2021

PRETO	
PADRÃO PENAS	
CORES	PENAS
01	0.10
02	0.20
03	0.30
04	0.40
05	0.50
06	0.60
07	0.20
08	0.05
09	0.1
11	0.6
RESTANTE COR	
0.2	
PAPEL A1	

PROPRIETÁRIO: PREFEITURA MUNICIPAL DE ULIANÓPOLIS

PROJETO: ARQª MARUZA BAPTISTA -CAU:28510-2/PA


PREFEITURA MUNICIPAL DE ULIANÓPOLIS
 Uma cidade de todos!

MARUZA BAPTISTA
 ARQUITETURA E URBANISMO
 Fone: 911 984459467 / 911 33550070 / 0080
 E-MAIL: projetos@maruzabaptista.com.br

ASSUNTO: CONSTRUÇÃO DE QUADRA POLIESPORTIVA NO MUNICÍPIO DE ULIANÓPOLIS/PA
 LOCAL: VILA ARCO-IRIS - ULIANÓPOLIS/PA
 CONTEÚDO: EQUIPAMENTOS ESPORTIVOS
 DESENHO CAD: MNB AMORAS

DATA: ABRIL/2023
 REV: DATA:
 ESCALA: INDICADA
ARQ
05/05

DIREITOS RESERVADOS - SE FOR DE VIOLAR A LEI Nº 13.127/2016, A AUTORIA É DE SEU AUTOR. FICAM SUJEITAS AS MEDIDAS LEGISLATIVAS. ALTERAÇÃO DE PROJETO É RESPONSABILIDADE DO CLIENTE.

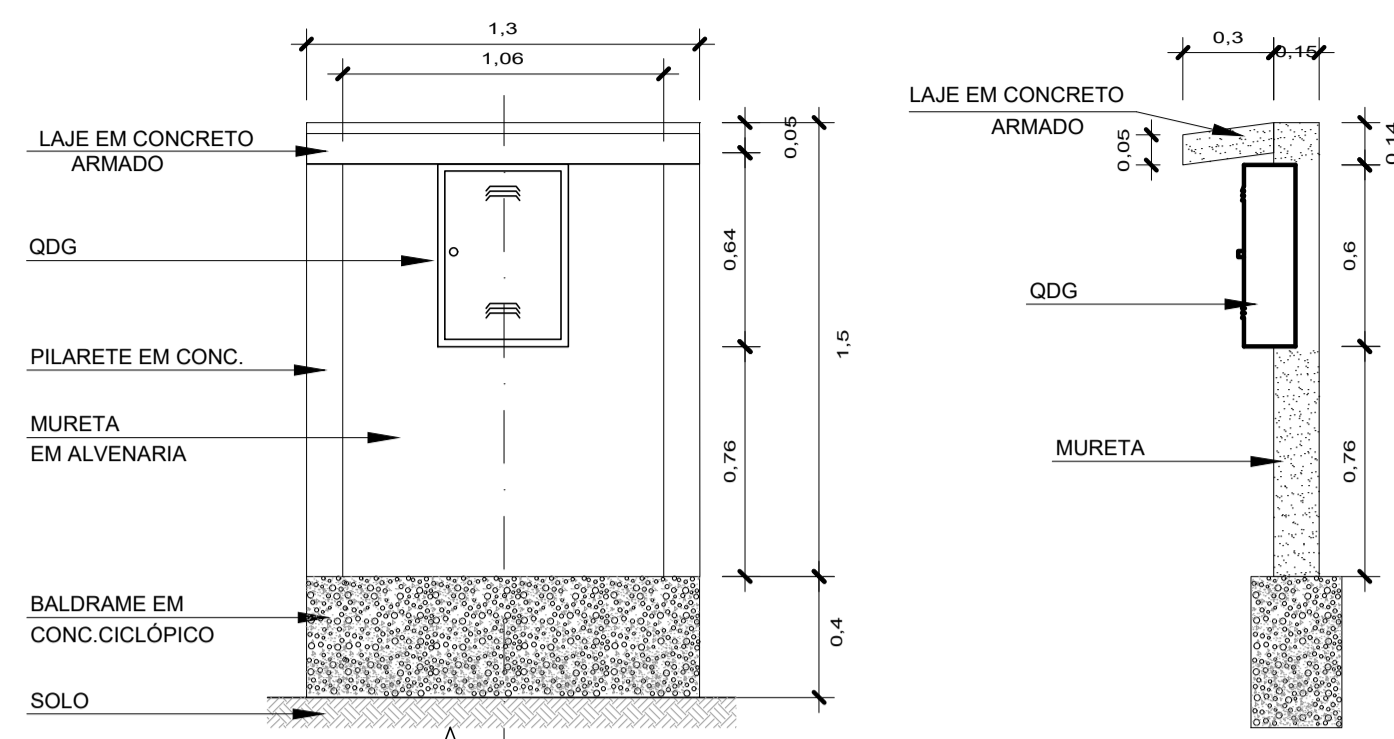


DETALHE TÍPICO DA MURETA DO QDG
1/20

CORTE-A
1/20

QUADRO GERAL DE BAIXA TENSÃO
Quadro Terminal - QGBT

CIRCUITO	DESCRIÇÃO	POT. APA (W)	TENSÃO (V)	NF	CORRENTE IN(A)			SEÇÃO (MM2)	DISJUNTOR (A)
					R	S	T		
1	REFLETOR	800	220	B	3,63			4.0	16
2	REFLETOR	800	220	B	3,63			4.0	16
3	REFLETOR	800	220	B		3,63		4.0	16
4	REFLETOR	800	220	B	3,63			4.0	16
-	RESERVA								
-	RESERVA								
-	RESERVA								
-	RESERVA								
	TOTAL=	3200	-	-	7,26	7,26		25(25)+16	25

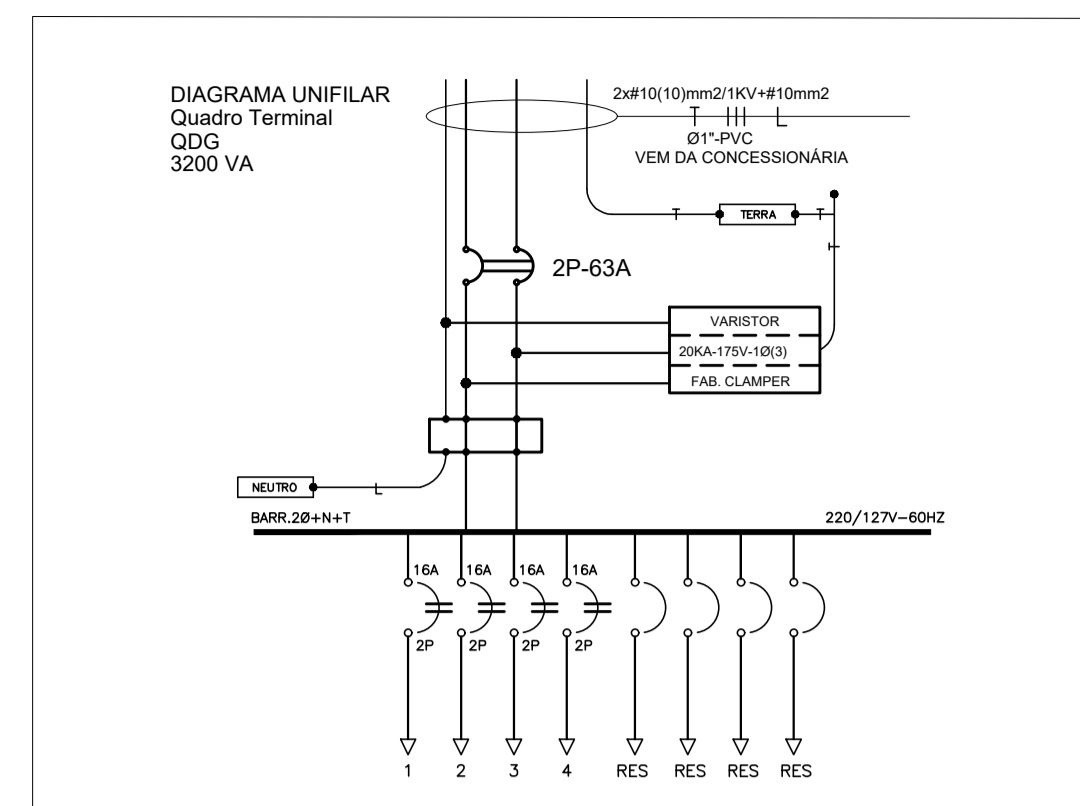


CAIXA DE PASSAGEM SUBTERRÂNEO:


- As caixas de passagem devem destinar-se exclusivamente a passagem de condutores de energia;
- Deverão ser construídas sempre em locais de fácil acesso;
- As tampas deverão conter, clara e indelevelmente marcado, o nome da concessionária de energia e deverão ser dimensionadas para suportar esforços de viaturas ou pessoas conforme a localização da caixa;
- Deverão ser construídas em concreto, sendo o fundo em brita para caixa externa e em brita ou concreto simples para caixa interna.
- Além da tampa de ferro ou concreto armado, deverá ser colocada adicionalmente, subtampa de ferro com dispositivo para lacre;
- Em edificação com entrada em média tensão e dispensável a colocação do lacre;
- Caixa de passagem para energia não medida deve ser inviolável.

ELETRODUTOS SUBTERRÂNEOS:

- Em todos os casos, os cabos deverão ser instalados em eletrodutos de diâmetro interno adequado, desde a caixa de passagem até a caixa de proteção;
- Os eletrodutos deverão ser do tipo rígido roscável, protegidos por envelope de concreto e instalados a uma profundidade mínima de 50 cm;
- Em toda a sua extensão, os eletrodutos deverão ser lançados em linha reta, sempre que for possível, apresentando declive em um único sentido.

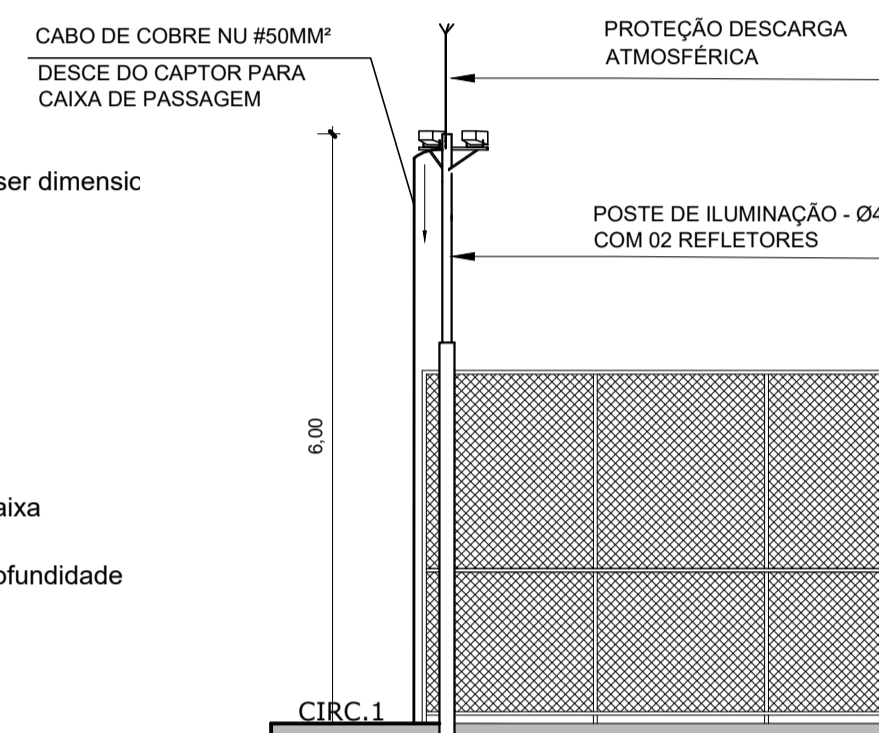


Vista 2
Escala 1/75

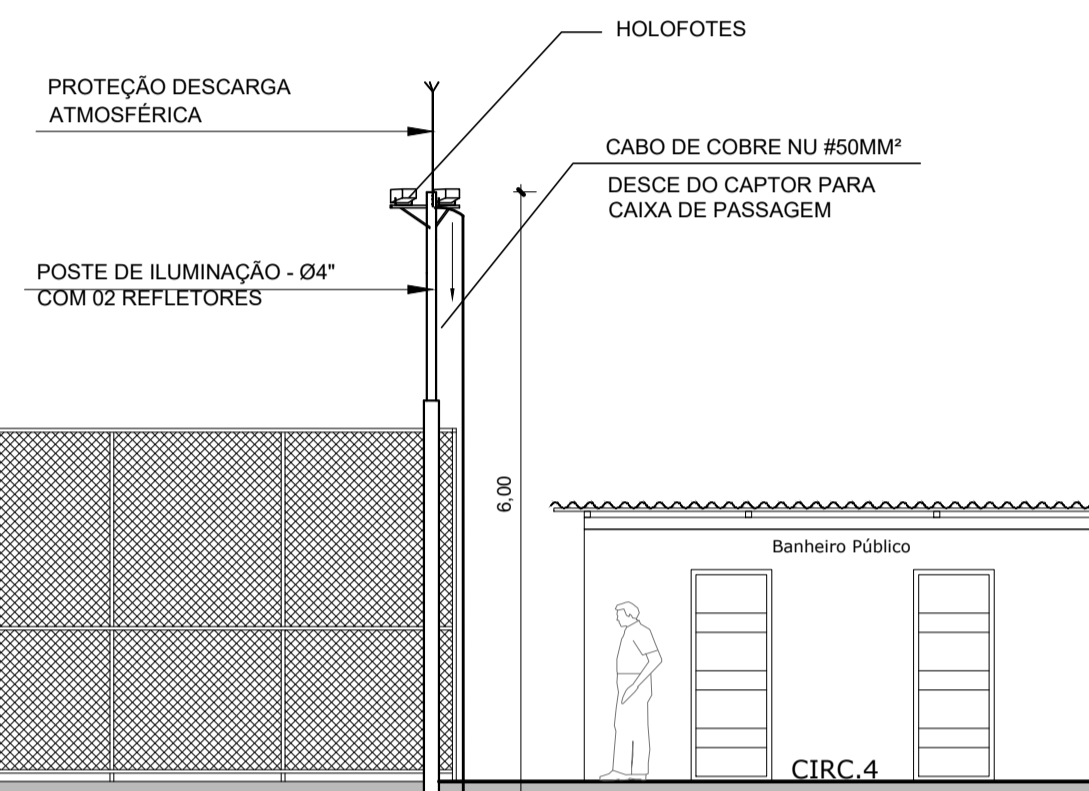

LEGENDA	
	CAIXA DE PASSAGEM COM FUNDO DE BRITA
	CAPTOR DE RAIO
	QUADRO DE GARÇA
	SUPORTE DE FIXAÇÃO COM REFLETOR
	CABOS: FASE, NEUTRO, RETORNO, TERRA
	ELETRODUTO EMBUTIDO NO PISO
	CAIXA DE ATERRAMENTO COM FUNDO DE BRITA
	SETA DE DESCIDA

- NOTAS
- A PROFUNDIDADE MÍNIMA PARA A HASTE DE ATERRAMENTO É DE 2.50 m.
 - AS MALHAS DE ATERRAMENTO DOS SISTEMAS ELÉTRICOS E PROTEÇÃO ATMOSFÉRICA DEVERÃO SER INTERLIGADOS, FORMANDO APENAS UM SISTEMA.
 - SÓ HA UM ÚNICO QDG QUE APARECE REPRESENTADO NESTA PRANCHA EM MURETA EM ALVENARIA PARA QUADRO ELÉTRICO

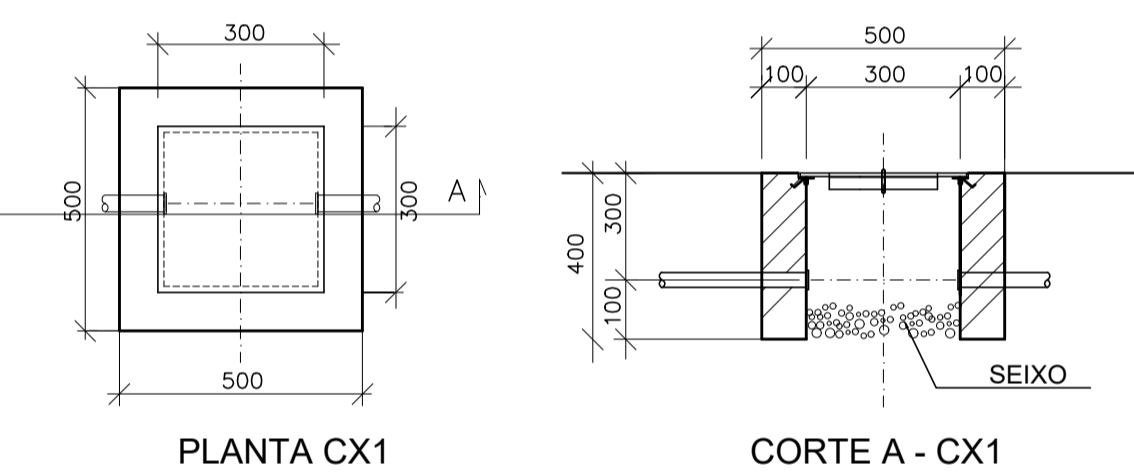


PLANTA CX1


CORTE A - CX1

TABELA DE CAIXAS DE PASSAGEM			
DIMENSÕES INTERNAS (CM)			
Nº	LARGURA	COMPRIMENTO	PROFUNDIDADE
Cx1	30	30	30
DIMENSÕES EXTERNAS (CM)			
Nº	LARGURA	COMPRIMENTO	PROFUNDIDADE
Cx1	50	50	30


Det. Caixas de Passagens
Escala 1/100

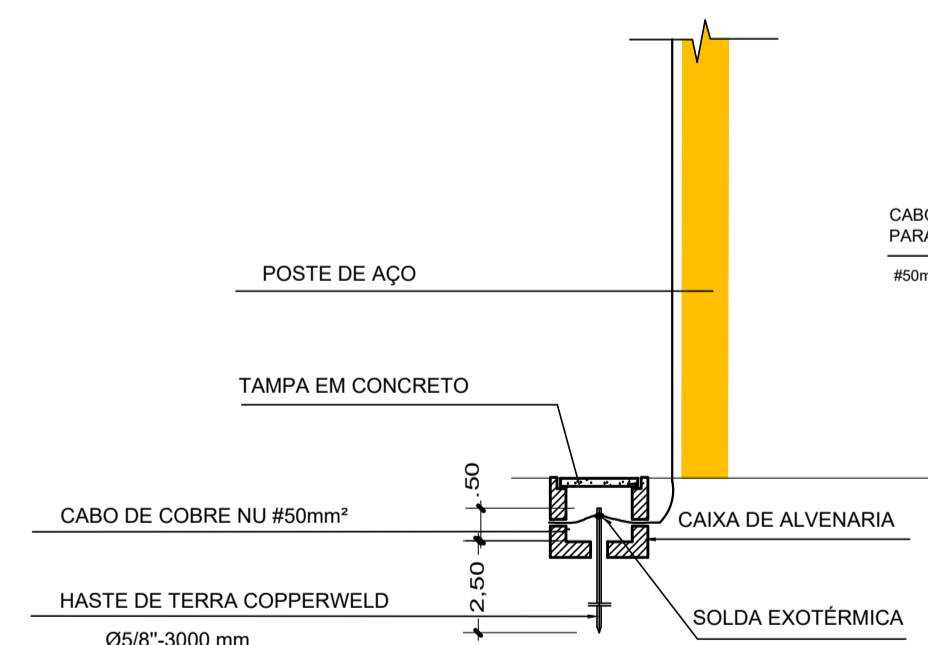

Det. Aterramento SPDA
Escala 1/50

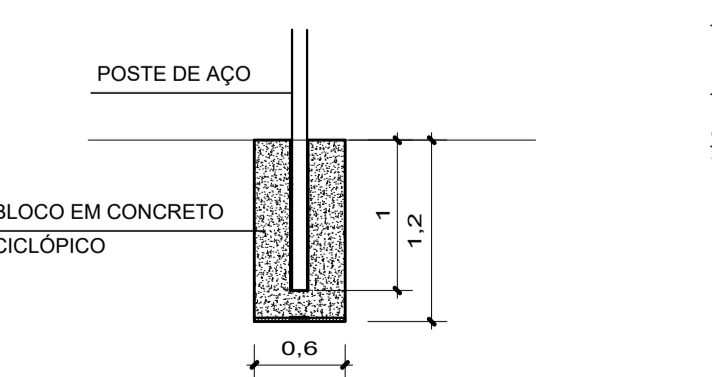

Bloco sustentação do poste
Escala 1/50

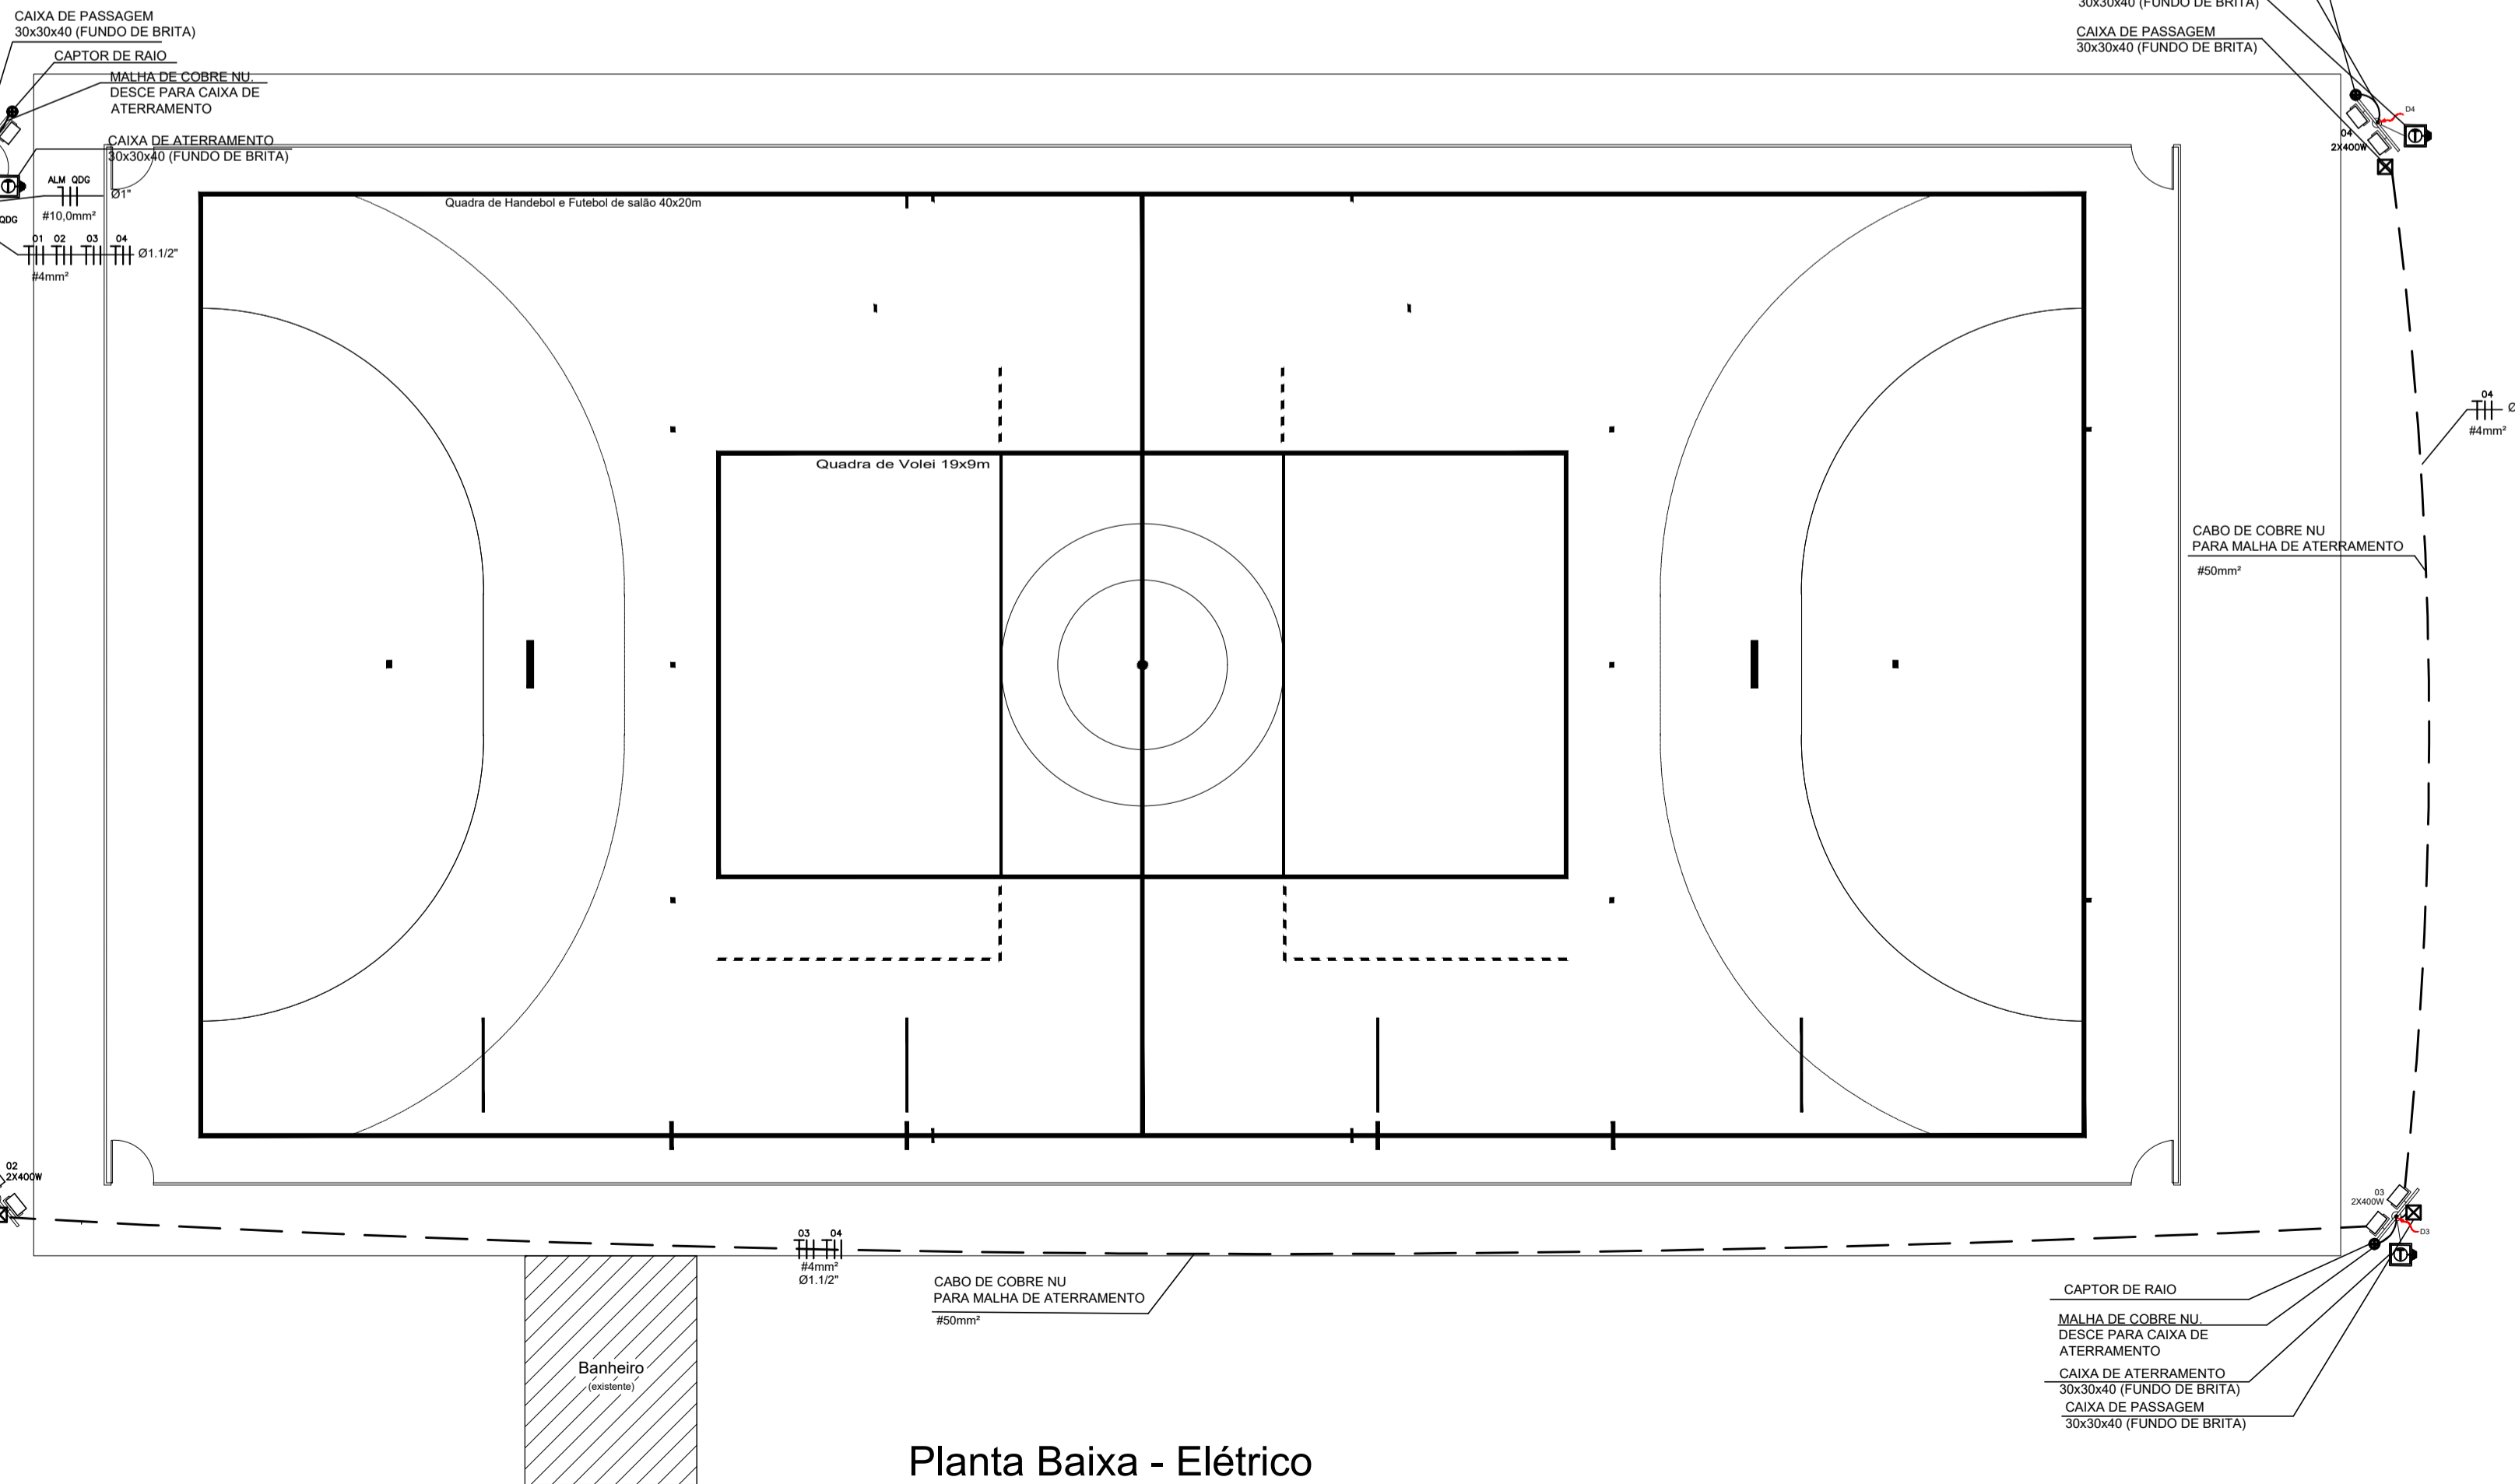

Planta Baixa - Elétrico
Escala 1/125

PAPÉL A1	
PRETO	PRETO
CORES	PENAS
01	0.10
02	0.20
03	0.30
04	0.40
05	0.50
06	0.60
07	0.20
08	0.05
09	0.05
10	0.05
11	0.6
RESTANTE COR	
0,2	

PROPRIETÁRIO: PREFEITURA MUNICIPAL DE ULIANÓPOLIS

PROJETO: ARQª MARUZA BAPTISTA - CAU:28510-2/PA

<p>MARUZA BAPTISTA ARQUITETURA E URBANISMO</p> <p>1. 91 964459407 / 91 33550070 / 0080 E-MAIL: maruzabp@gmail.com</p>	<p>PREFEITURA MUNICIPAL DE ULIANÓPOLIS</p> <p>AssUNTO: CONSTRUÇÃO DE QUADRA POLIESPORTIVA NO MUNICÍPIO DE ULIANÓPOLIS/PA</p> <p>LOCAL: VILA ARCO-IRIS - ULIANÓPOLIS/PA</p> <p>CONTEÚDO: PLANTA BAIXA - ELÉTRICO / DETALHES</p> <p>DESENHO CAD: MNB AMORAS</p>	<p>DATA: ABRIL/2023</p> <p>REV: DATA:</p> <p>ESCALA: INDICADA</p> <p>PARTELA: ELE</p> <p>01/01</p>
	<p>PROPRIETÁRIO: PREFEITURA MUNICIPAL DE ULIANÓPOLIS</p> <p>PROJETO: ARQª MARUZA BAPTISTA - CAU:28510-2/PA</p>	<p>DATA: ABRIL/2023</p> <p>REV: DATA:</p> <p>ESCALA: INDICADA</p> <p>PARTELA: ELE</p> <p>01/01</p>